	Ведомость рабочих чертежей	
/lucm	Наименование	Примечания
1.1	Ведомость рабочих чертежей. ТЭП. Типы стен и кровли	
1.2	Общие данные	
2.1	План фундаментов	
2.2	План расположения свай	
3	Инженерно геологический разрез А-А	
4.1	План административного здания и поста охраны. Экспликация помещений Схема расположения главных балок, прогонов и	
4.2	подколонников перекрытия	
4.3	Типы подколонников. Разрезы. Спецификации	
4.4	Узлы опирания главных балок. Спецификация	
4.5	Узлы перекрытия	
5.1	План кровли зданий	
5.2	План кровли навеса	
5.3	Разрезы 1–1, 2–2, 5–5, 6–6, 7–7	
5.4	Разрезы 3-3, 4-4	
5.5	Вид А. Разрез 8-8	
5.6	План строительных балок	
5.7	Разрезы 9-9,10-10. Узлы	
6	Фасады 1-20, 20-1, У-А, А-У/13, В-М/19	
7	Разрез 1-1, 2-2, 3-3	
8.1	План фундамента РР-1. Узел А. Разрезы 4-4, 5-5. Ведомость арматурных деталей. Спецификация и маркировка деталей	
8.2	План фундамента РР-3. Узел Б. Разрезы 6-6, 7-7. Ведомость арматурных деталей. Спецификация и маркировка деталей	
8.3	Узлы 1,2,3. Разрезы 7-7, 8-8, 9-9.	
8.4	Фрагмент разреза У-А, В-М. Узел 4.	
9	Экспликация оконных и дверных блоков	
10	Ведомость отделки помещений. Экспликация полов	
11–12	Ведомость материалов	

Типы стен и кровли

Tun A (Наружняя стена) 235мм
ГКЛ 12.5мм
ГКЛВ 12.5мм
Пароизоляция (Изоспан Д)
Напыляемая теплоизоляция rockwool лайт баттс
ЛСТК Профиль 150мм
Ветрозащита (Изоспан АМ)
Брус 25мм
Имитационный брус 35мм

Тип Б (Внутренняя перегородка) 150мм Слой ГКЛ 12.5мм Звукоизоляция госкwool лайт баттс ЛСТК Профиль 100мм Слой ГКЛ 12.5мм Tun B (Внутренняя перегородка) 150мм Слой ГКЛ 12.5мм Звукоизоляция госкwool лайт баттс ЛСТК Профиль 100мм Слой ГКЛВ strong 12.5мм Облицовка (керамическая плитка)

Tun Г (Внутренняя перегородка) 50мм Стекло 50 мм

Тип Д (Кровля) 50мм

Гидроизоляция икопал ЭКП+ЭПП

ЦСП 16мм

Уклонообразующая доска 20-200 мм

Теплоизоляция госкwool венти баттс 150мм

Пароизоляция

Потолочный Капуб профиль 27*60мм шаг 400мм

ГКЛ (ГКЛВ в санузлах) 12.5мм

Технико-экономические показатели								
Наименование	Ед.изм.	Количество						
Площадь участка	M ²							
Площадь застройки	M ²	211.8						
Оδщая площадь помещений, в том числе	M ²	117						
Площадь нежилых помещений	M ²	110						
Площадь терасс	M ²	7						
Строительный объем, в том числе:	M ³	470						
Этажность	кол-во	1						

					10 – 17 – A C				
					Ленинградская обл., Всеволожский район,				
Изм.	Лист	№ докум.	Подп.	Дата	коттеджный поселок "Кавголовское озеро"			3eho	
Рαз	ραδ.	Попов		10.17	Административное здание и	Стадия Лист Листо П 1.1		Листов	
ГИГ	1	Болтёнков		10.17	пост охраны				
Уm	β.				Ведомость рабочих чертежей. ТЭП. Типы стен и кровли				

Общий данные:


- 1. Рабочие чертежи марки АР разработаны на основании следующих исходных данных:
 - задания на проектирование;
- технического задания на материалы и конструкции, утвержденного Заказчиком;
 - заданий смежных разделов проектирования;
 - действующих нормативных документов.
- 2. Рабочие чертежи марки АР разработаны в соответствии с требованиями глав СНиП:
- СНиП 11-01-95 "Инструкция о порядке разработки, согласования, утверждения и состава проектной документации на строительство предприятий, зданий и сооружений";
 - СНиП 2.01.01-82 "Строительная климатология и геофизика"
 - CHuП 21-01-97* "Пожарная безопасность зданий и сооружений"
 - СНиП 2-3-79*** "Строительная теплотехника"
 - НБП 106-95 "Индивидуальные жилые здания. Противопожарные требования".
 - СНиП 31-02-0-2001 "Дома жилые одноквартирные".
- 3. Степень огнестойкости здания II.
- 4. Класс долговечности здания II.
- 5. За условную отметку $\pm 0,000$ принята отметка чистого пола здания, соответствующая абсолютной отметке +74.89.
- 6. Фундамент Забивные сваи марки СЗО.15
- 7. Конструкция внешней стены 2 слоя ГКЛ 25мм, пароизоляция Изосапан Д, напыляемая теплоизоляция госкwool лайт батт ЛСТК профиле 150мм, направляющая рейка 25 мм, ветрозащита (Изоспан АМ), Имитационный брус 35 мм
- 8.Конструкция внутренних стен:

Слой ГКЛ 12.5 мм, Звукоизоляция госкwool лайт баттс в ЛСТК профиле 125 мм, Слой ГКЛ 12.5 мм(В санузлах ГКЛВ+облицовка керамической плиткой)

- 9.Все деревянные элементы покрыть огнебиозащитой NEMOID 450-1 Расход-250 г/м³
- 10. Кровля основного объема здания плоская, с гидроизоляцией по ЦСП с заведением на парапет.
- 11. Терассы второго и третьего этажей, а также часть входных площадок и пандусы также выполняются с устройством теплого пола.

- 12. Отверстия в стенах и перегородках для прохода коммуникаций ВК и ОВ пробиваются по месту согласно чертежам соответствующих разделов. Отверстия диаметром меньше 150мм в разделе АР не показываются и пробиваются по месту в ходе монтажа коммуникаций.
- 13. Устройство полов следует производить только после завершения всех монтажных работ по проводке инженерных коммуникаций и в соответствии с экспликацией полов
- 14. При устройстве кровель и полов надлежит соблюдать требования правил производства работ и правил техники безопасности согласно СНиПам 3.04.01-87 и 3-4-80*.
- 15. При монтаже кровли и перегородки см. типовые инструкции knauf, rockwool
- 16. Оконные и дверные наружные блоки металлопластиковые, внутренние дверные блоки деревянные. Наружные двери снабжены устройствами самозакрывания.
- 17. Внутренние откосы оконных блоков монтируется на ГКЛ(ГКЛВ).
- 18. Герметизацию стыков ограждающих конструкций в помещениях выполнять в соответствии со СНиП 3.03-01-87.
- 19. Проект разработан для производства работ в летнее время. В зимний период работы должны вестись согласно указаниям СНиП 2-22-81 (состав мероприятий предусматривается при разработке проекта производства работ).
- 20. Антикоррозийную защиту выполнить в соответствии со СНиП 2.03-11-85.
- 21. В соответствии с "Законом о сертификации" РФ, все указанные в рабочих чертежах изделия и материалы, используемые при строительстве, сертифицированы в отношении гигиенической и (или) пожарной безопасности и (или) на соответствие государственным стандартам.


						10 – 1	7 – A C
				Ленинградская обл., Всеволожский район,			
Изм. Лист	№докум.	Подп.	Дата	коттеджный поселок "Ка	020/100	ickoe o	зеро
Рαзрαδ.	Попов		10.17	Административное здание и	Стадия	Лucm	Листов
гип	Болтёнков		10.17	пост охраны	П	1.2	
Ymβ.				Общие данные			

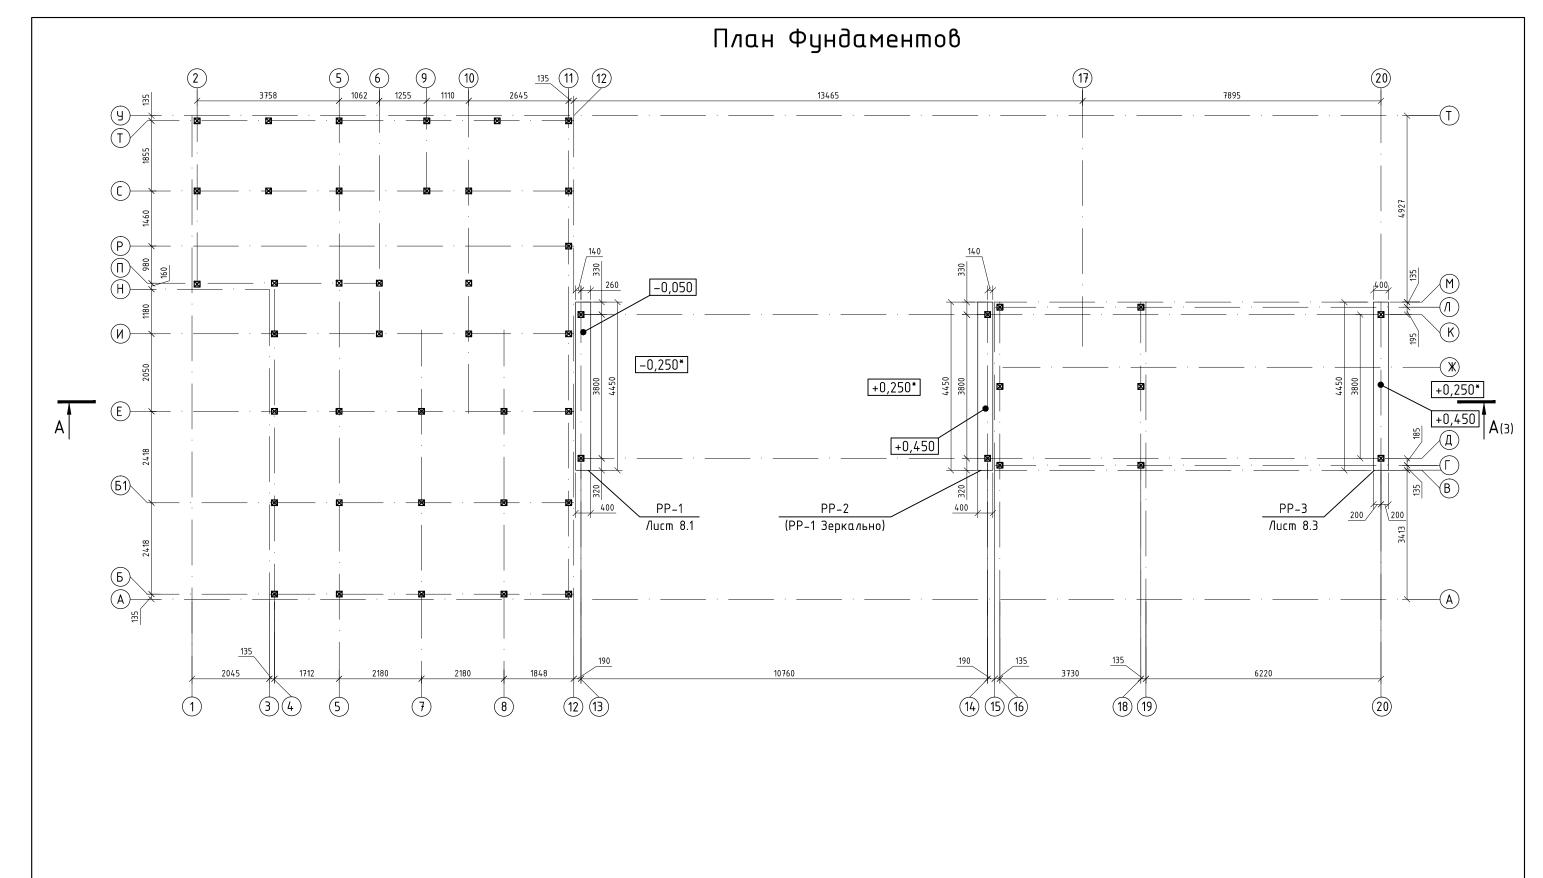


Спецификация свай:

⊠ Свая СЗО.15 -48шт

							10 – 1	7 – A C
Изм.	Nucm	№докум.	Noðn.	Дата	Ленинградская обл., Всеволожский райо коттеджный поселок "Кавголовское озер			
Рαз	•	Попов Болтёнков		10.17 10.17	Административное здание и пост охраны	Стадия П	Лист 2.1	Λucmoβ
ym'	δ.				План Фундаментов			

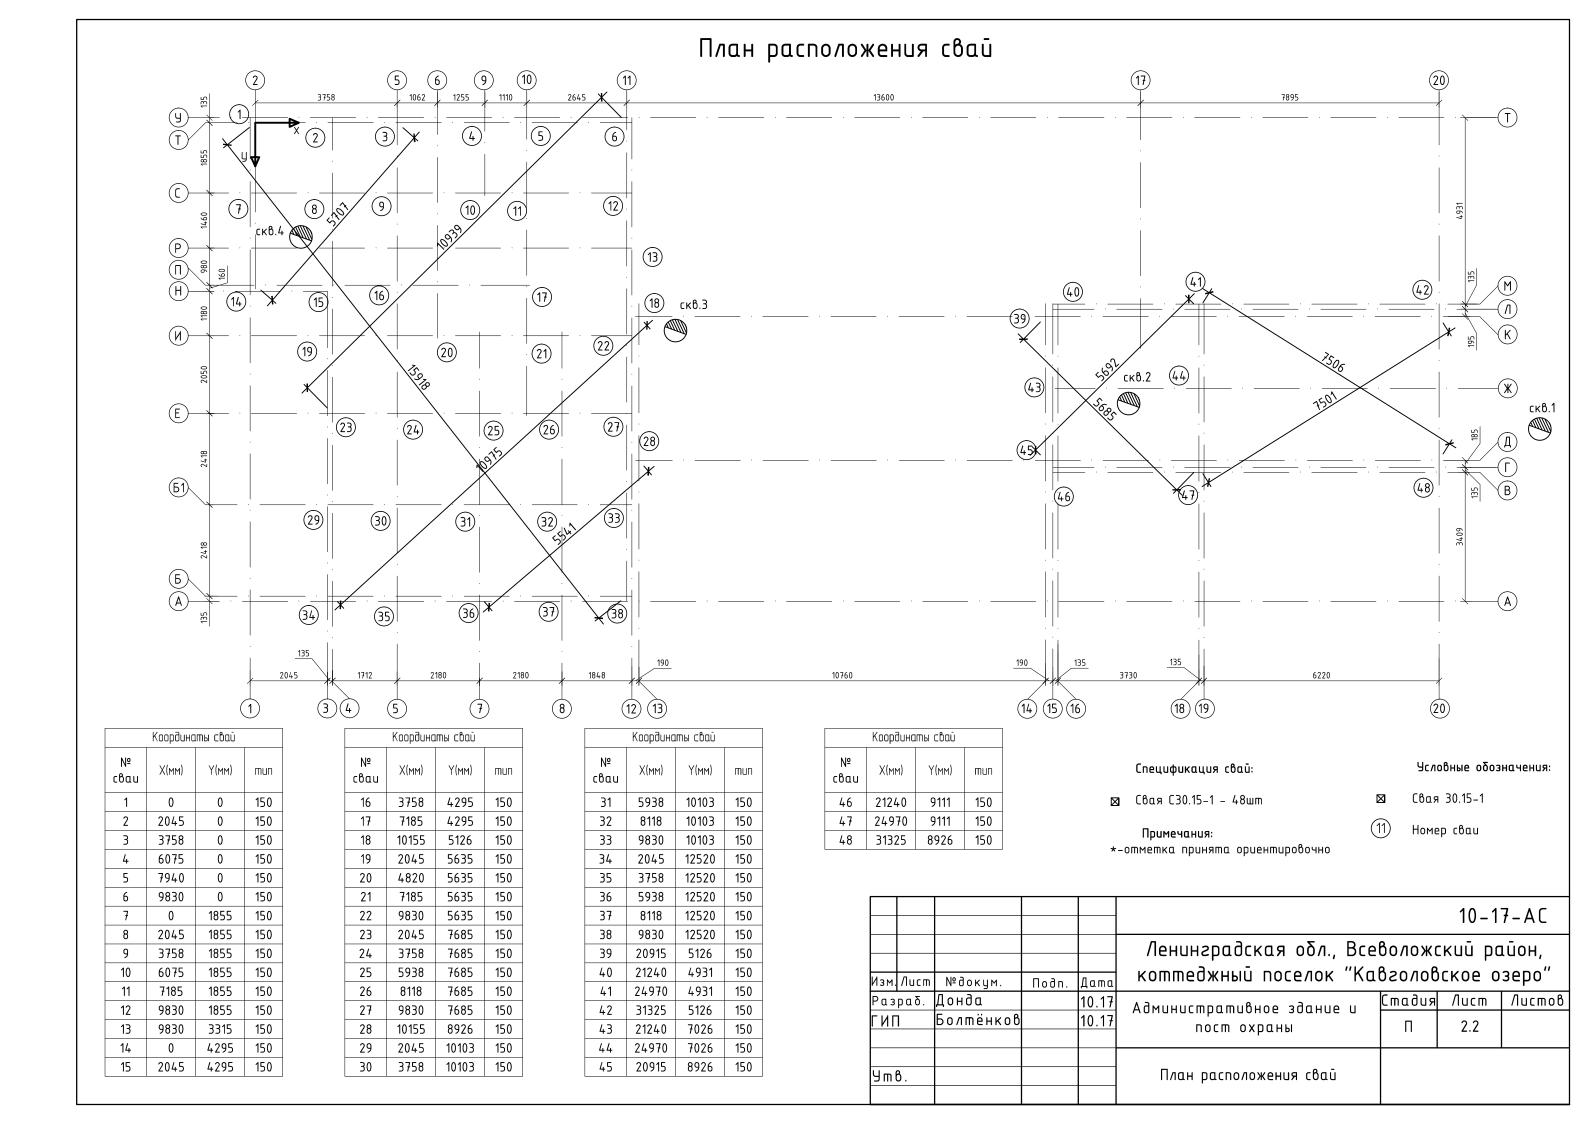

Инженерно-геологический разрез А-А

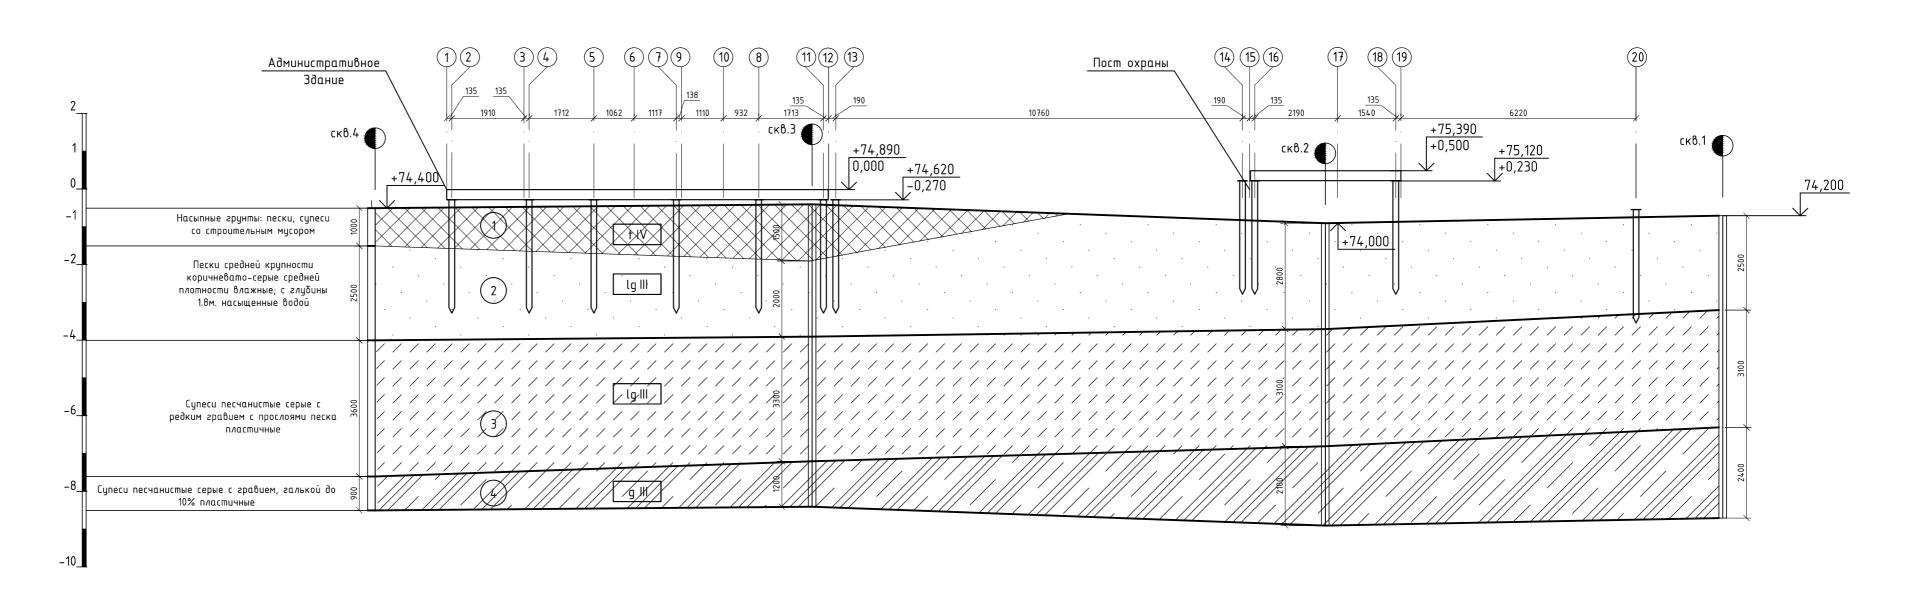

Условные обозначения:

(1) - Номер инженерно-геологического элемента;

 $_{\text{lg III}}$ - Стратиграфический индекс;


—— - Стратиграфическая граница;

Примечания:

Отметка 0,000 принята на уровне +0,500 над уровнем дороги по "черному полу"

Примечания: Разрез сделан по природному рельефу

						10 – 1	7 -
				Ленинградская обл., Все		•	
зм. Ли	ст №докум.	Подп.	Дата	коттеджный поселок "Ка	osovoo	ickoe o	36
азра	δ. Ποποβ		10.17	Административное здание и	Стадия	/lucm	/
ИΠ	Болтёнков		10.17	пост охраны	П	3	
mβ.				Инженерно-геологический разрез А-А.			

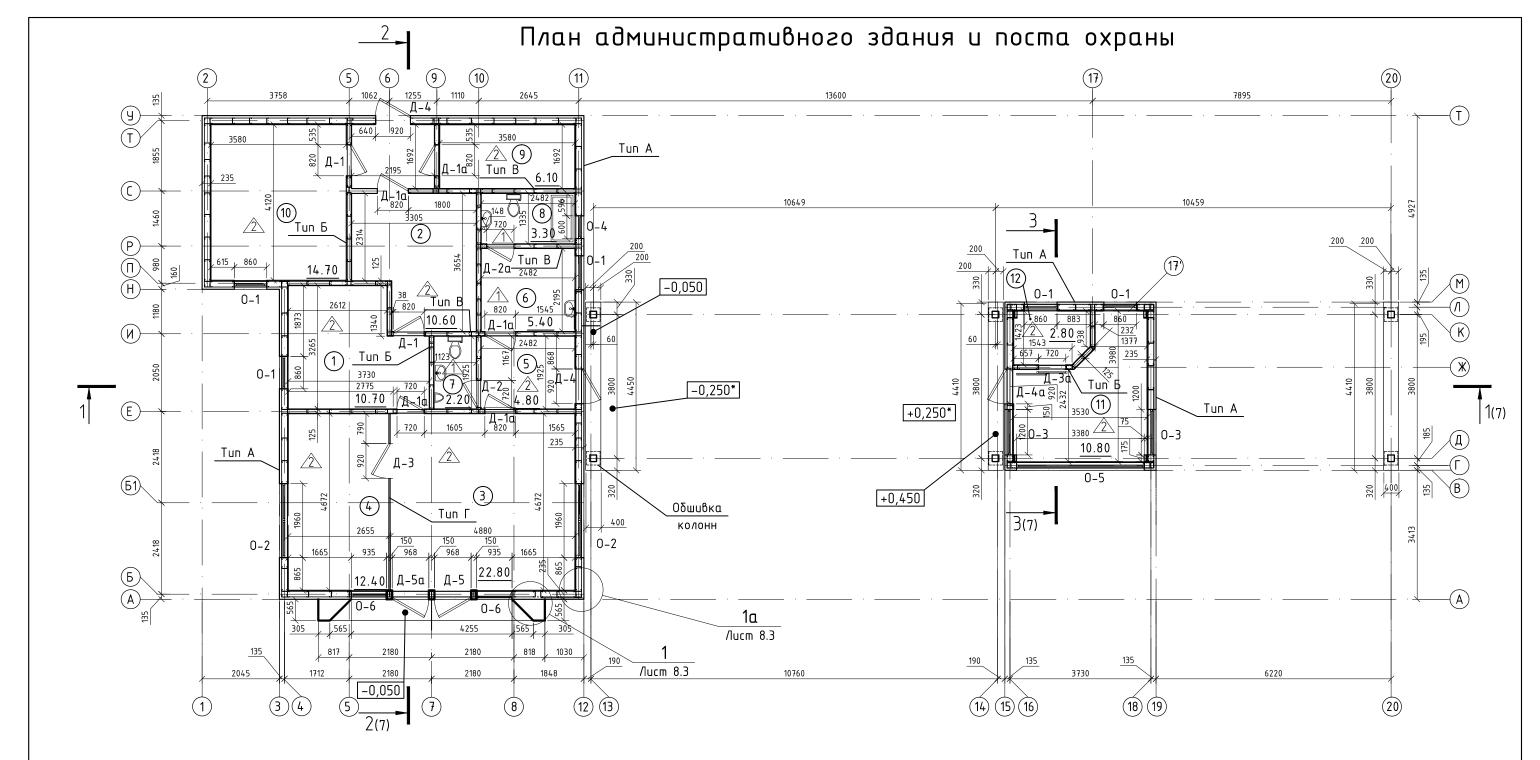

Экспликация помещений


№ помещения	Наименование	Площадь, м2
1	Кабинет для сотрудников отдела продаж	10,68
2	Кабинет руководителя	10,65
3	Гостевой зал	22,8
4	Переговорная	12,41
5	Холл	4,78
6	Гостиная, кухня	5,45
7	Санузел	2,16
8	Санузел и душевая	3,3
9	Котельная	6,06
10	складское помещение	14,75
11	Помещение для охраны	10,83
12	Помещение для отдыха	2,75

Примечания:

*- уровень благоустройства (ориентировочный) Типы конструкции см. АС 1 Санузлы обособлены перегородками типа В

					10 – 17 – A C			
					Ленинградская обл., Всеволожский район, коттеджный поселок "Кавголовское озеро"			
Ізм.	Лист	№ докум.	Подп.	Дата	Kollilleownia Hocelok Naosolloockoe osepo			
Эαз	ραδ.	Попов		10.17	Административное здание и	Стадия	/lucm	Листов
ИГ	1	Болтёнков		10.17	пост охраны	П	4.1	
							1	
					План административного здания и			
J m l	β.				поста охраны. Экспликация			
					помещениū			

Схема расположения главных балок, прогонов и подколонников перекрытия

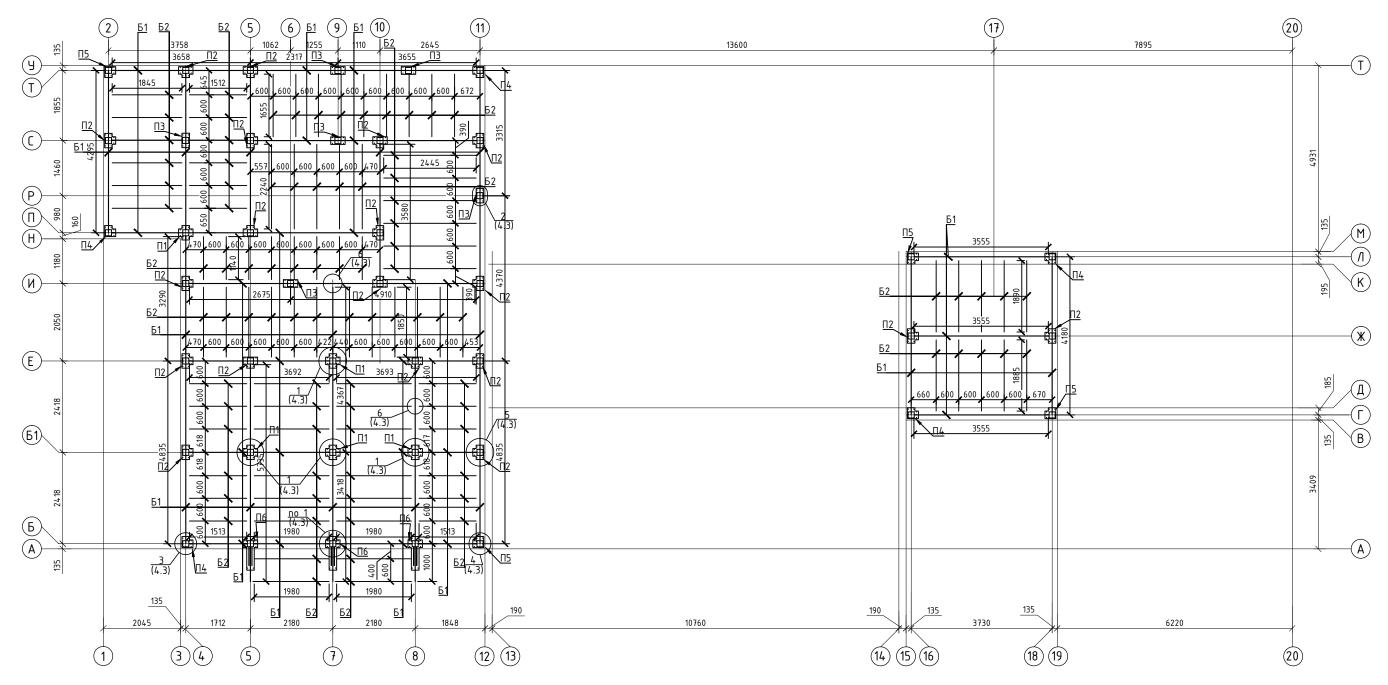


Спецификация пиломатериалов

Наименование изделия ГОСТ, ТУ	Наименование ГОСТ, ТУ	Номер или размеры изделия, мм	Кол-во, м	Объем дерева по элементам конструкций, м ³	Общий объем
1	2	3	4	5	7
		200*200	144.00	5.76	5.76
Доска , 1 сорт,	-	200*50	201.00	2.01	2.01
сухая , нестроганная		25*50	490.00	0.62	0.62
	Итого:			8.39	8.39

Примечания:

- 1. Технологический запас пиломатериалов 15%
- 2. Типы подколонников см. л. АС-4.3
- 3. Узлы см. л. АС-4.4

					10 – 17 – A C			
					Ленинградская обл., Всеволожский район,			
Изм.	/lucm	№докум.	Подп.	Дата	коттеджный поселок "Ка	020/100	ское о	зеро
Рαз	ραδ.	Донда		10.17	Административное здание и	Стадия	/lucm	Листов
ГИГ	1	Болтёнков		10.17	пост охраны	П	4.2	
					Схема расположения главных балок,			
Уm	β.				прогонов и подколонников			
					перекрытия			
					'			

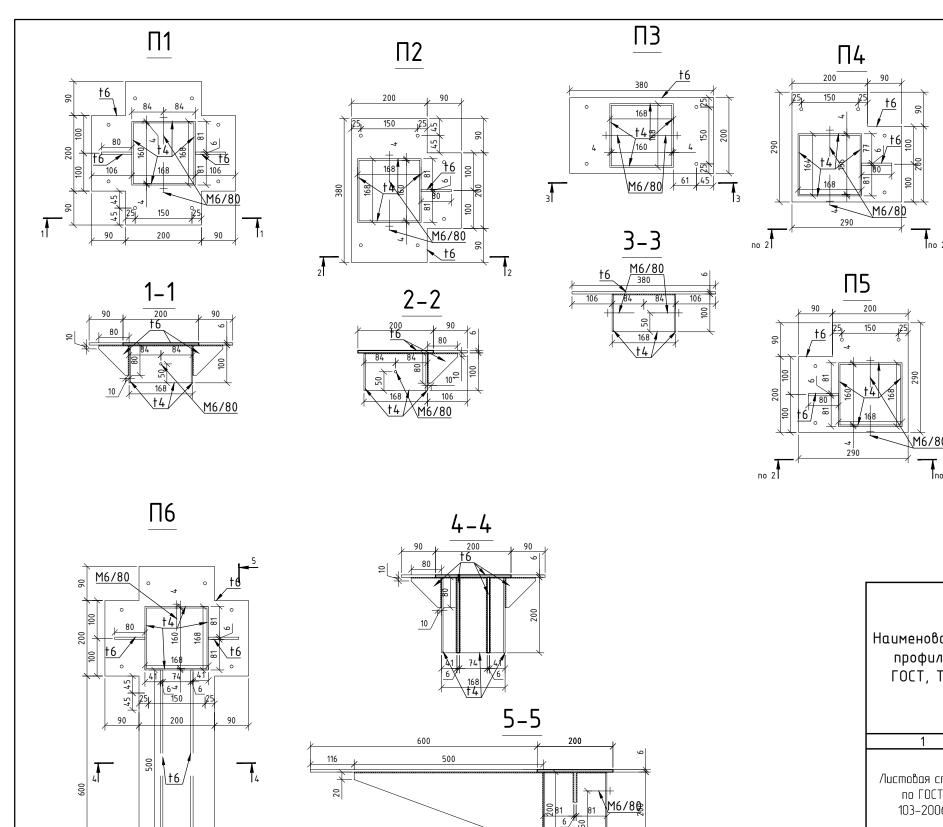


Спецификация

Поз.	Обозначение	Наименование	Кол.	Приме- чание
1	П1	Подколонник	5	
2	П2	Подколонник	19	
3	ПЗ	Подколонник	6	
4	П4	Подколонник	5	
5	П5	Подколонник	4	
6	П6	Подколонник	3	

Спецификация металлопроката

Наименование профиля	Наименование или марка	Номер или размеры	Кол-во,	Масса металла по элементам конструкций, кг	Общая
гост, ту	металла ГОСТ, ТУ	профиля, мм	M ²	Подколнники	масса
1	2	3	4	5	7
Листовая сталь	C245 no	†4	0.76	25.00	25.00
по ГОСТ	ГОСТ 27772-88	†6	4.64	229.30	229.30
103–2006	Итого:			254.30	254.30
Анкер		M6/80	81 wm.	0.00	0.00


					10 – 17 – A C					
					Ленинградская обл., Всеволожский район, коттеджный поселок "Кавголовское озеро"					
1зм.	Лист	№ докум.	Подп.	Дата						
σзμ	οαδ.	Донда		10.17	Административное здание и	Стадия	/lucm	Листов		
ПИ		Болтёнков		10.17	пост охраны	П	4.3			
J m 6 .					Типы подколонников. Разрезы. Спецификации					

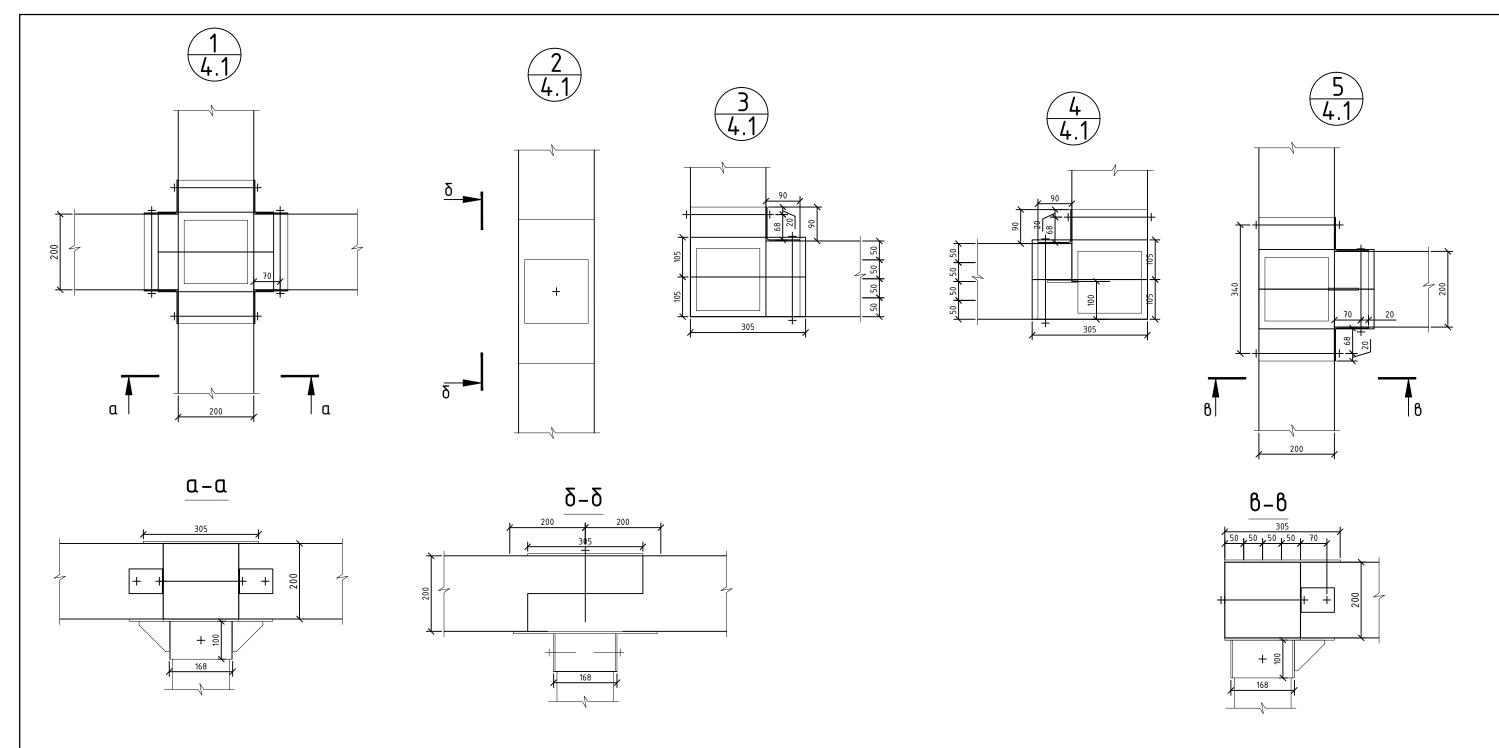


Спецификация элементов крепления

Наименование изделия ГОСТ, ТУ	Наименование ГОСТ, ТУ	Номер или размеры изделия, мм	Кол-во, шт
1	2	3	4
Уголок усиленный крепежный	УК	90*90*65*2	88
Гвоздевая пластина	ГП	305*105*1	92
Опора друса закрытая оцинкованная	0Б	50*140*90*2	190
Шпилька	Ш12	Ф12	83м

					10 – 17 – A C					
					Ленинградская обл., Всеволожский район, коттеджный поселок "Кавголовское озеро"					
1зм.	Nucm	№ докум.	Подп.	Дата						
эαз	ραδ.	Донда		10.17	Административное здание и	Стадия	/lucm	Листов		
ΊΝ]	Болтёнков		10.17	пост охраны	П	4.4			
Jmß.					Узлы опирания главных балок. Спецификация					

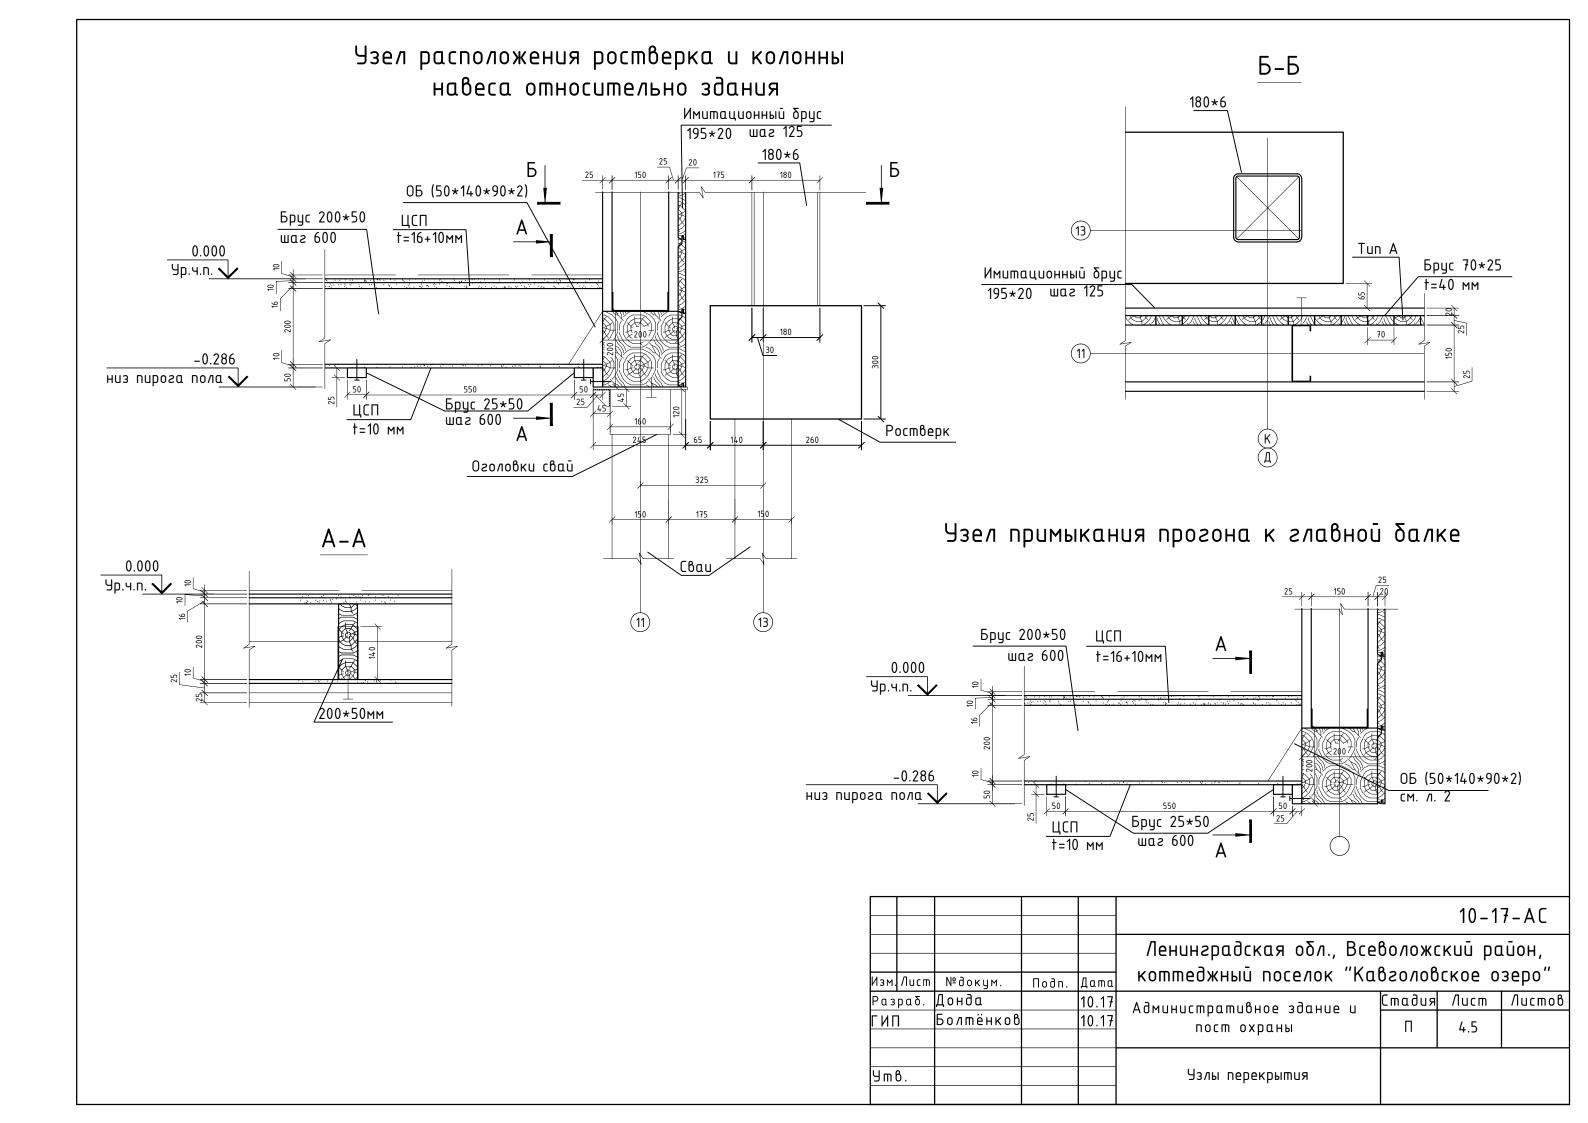

План кровли зданий

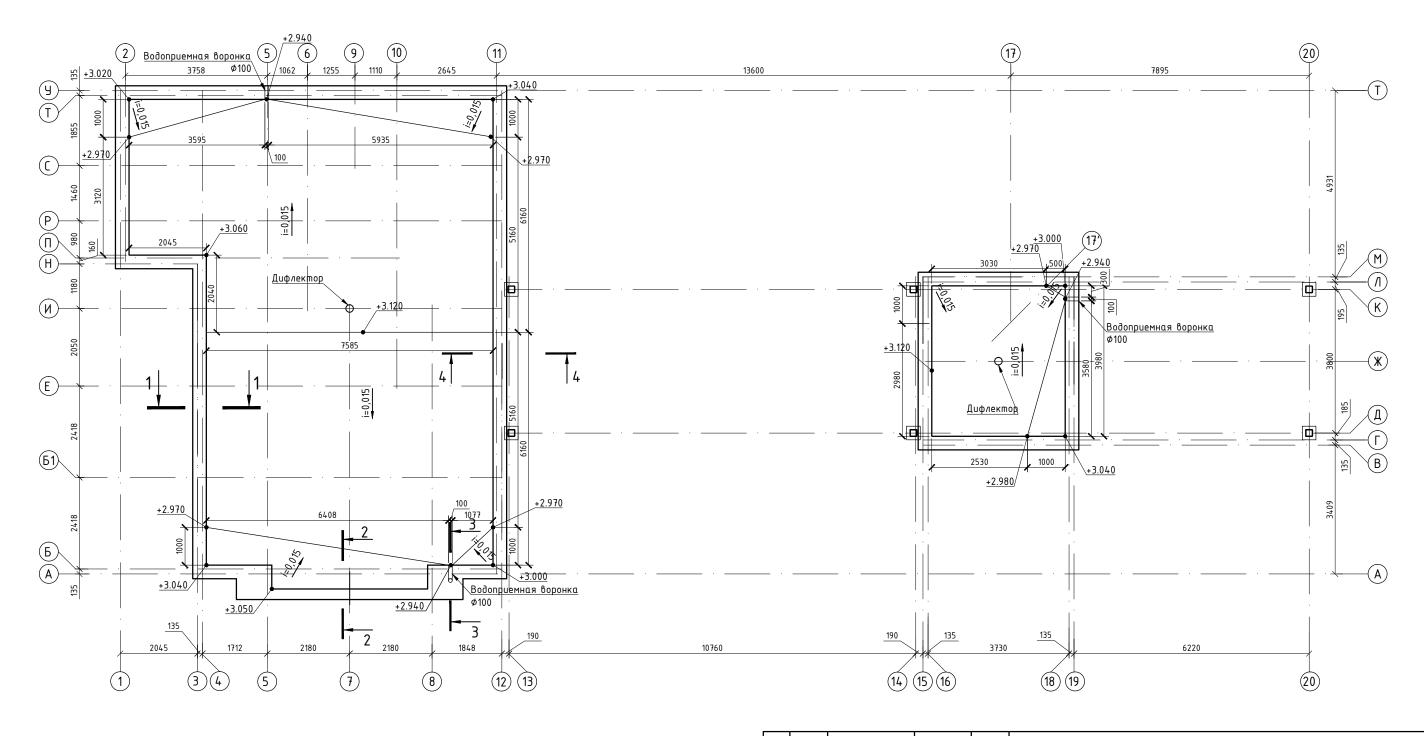


_	
Примечани	Я:

- 1. Разрезы 1-1, 2-2 см. л. АС-5.3
- 2. Разрезы 3–3, 4–4 см. л. AC–5.4
- 3. Типы конструкций см. л. АС-1

							10 – 1	7 – A C
Изм.	Nucm	№ докцм.	Noðn.	Дата	Ленинградская обл., Все коттеджный поселок "Ка		•	
	раб.	Донда Болтёнков		10.17	Административное здание и пост охраны	Стадия	Лист 5.1	Листов
9 m 6	3.				План кровли зданий			


План кровли навеса

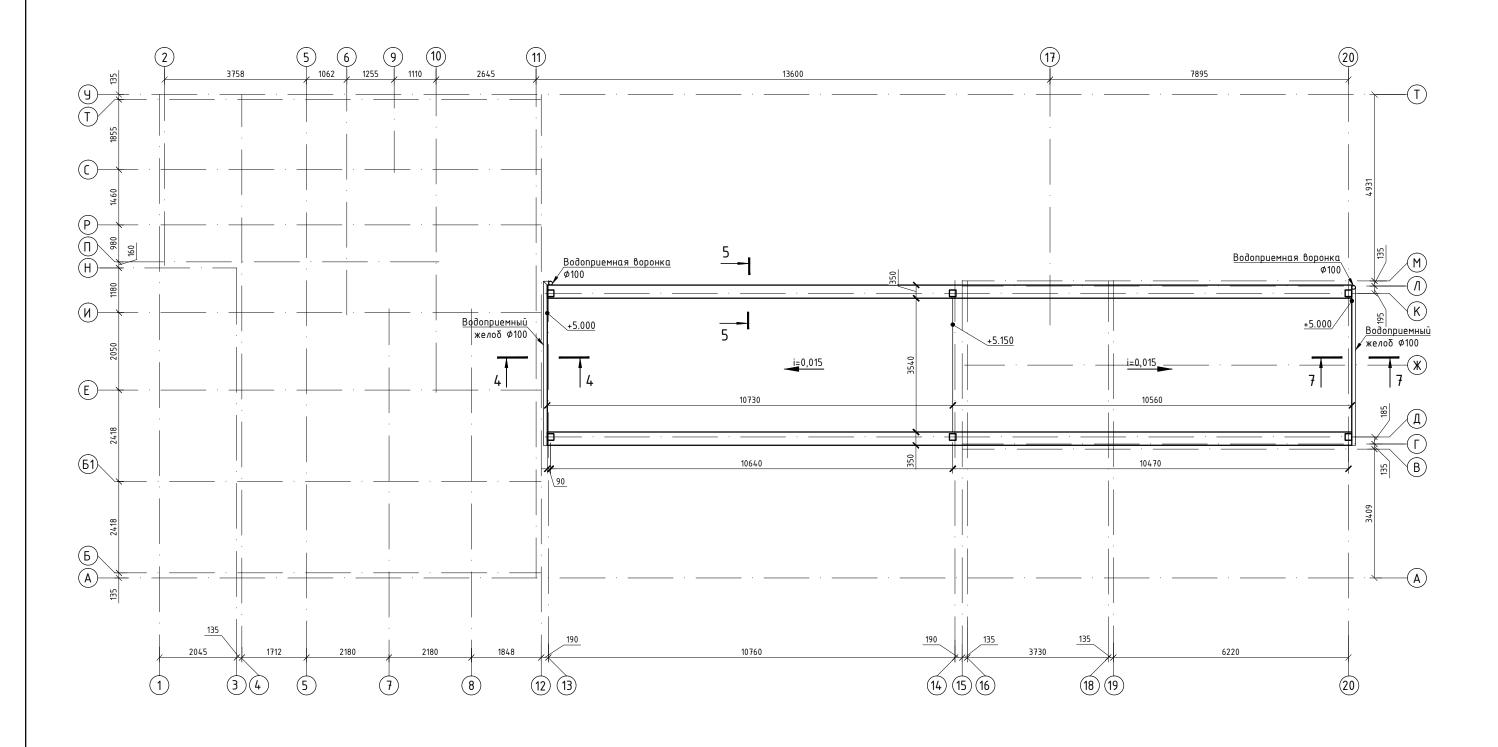



_	
П	римечания:
H	римечиния:

1. Разрезы 5–5, 7–7 см. л. АС–5.3 2. Разрез 4–4 см. л. АС–5.4 3. Типы конструкций см. л. АС–1

					10-17-AC					
					Ленинградская обл., Всеволожский район, коттеджный поселок "Кавголовское озеро"					
Изм.	/lucm	№ докум.	Подп.	Дата						
Рαз	ραδ.	Донда		10.17	Административное здание и	Стадия	Nucm	Листов		
<u> </u>		Болтёнков		10.17	пост охраны	П	5.2			
					meem expans.	,,	۷.۷			
Уmб	3.				План кровли навеса					

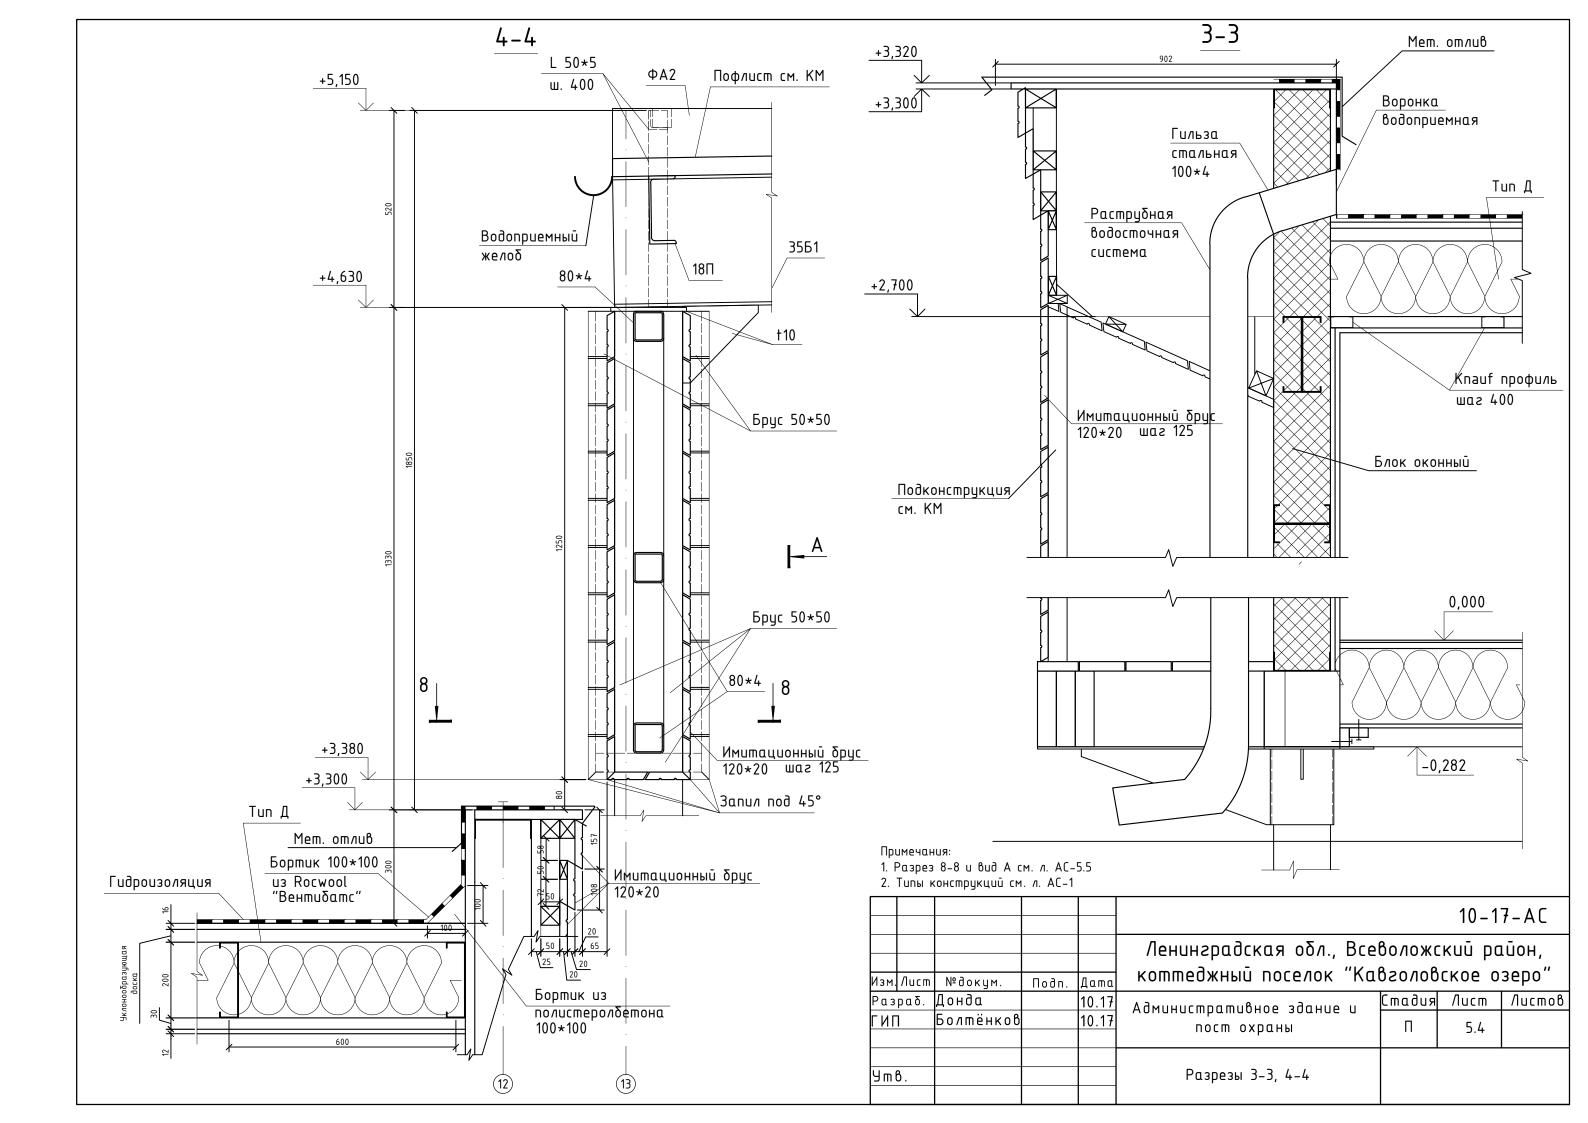

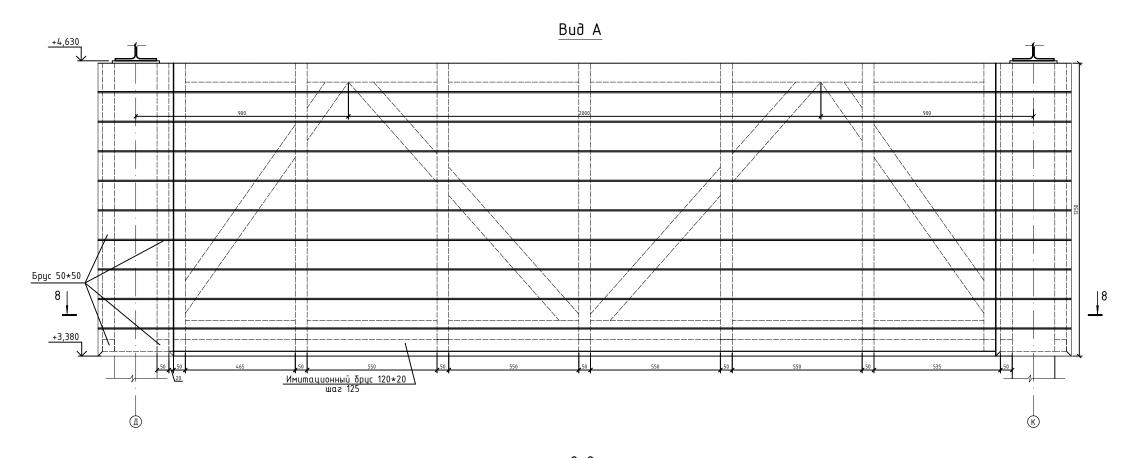


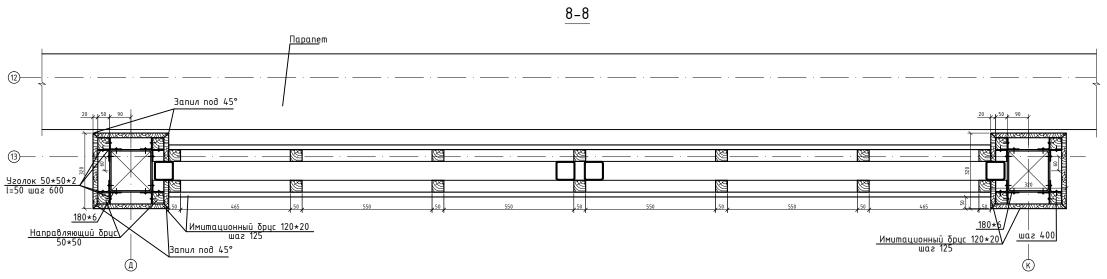

							10 – 1	7 – A C
1зм.	Лист	№ докум.	Подп.	Дата	Ленинградская обл., Все коттеджный поселок "Ка		•	•
- ИП		Донда Болтёнков		10.17 10.17		Стадия	Лист 5.5	Листов
9 m F					Вид А. Разрез 8-8			

Примечания:


і. Типы конструкций см. л. АС-1

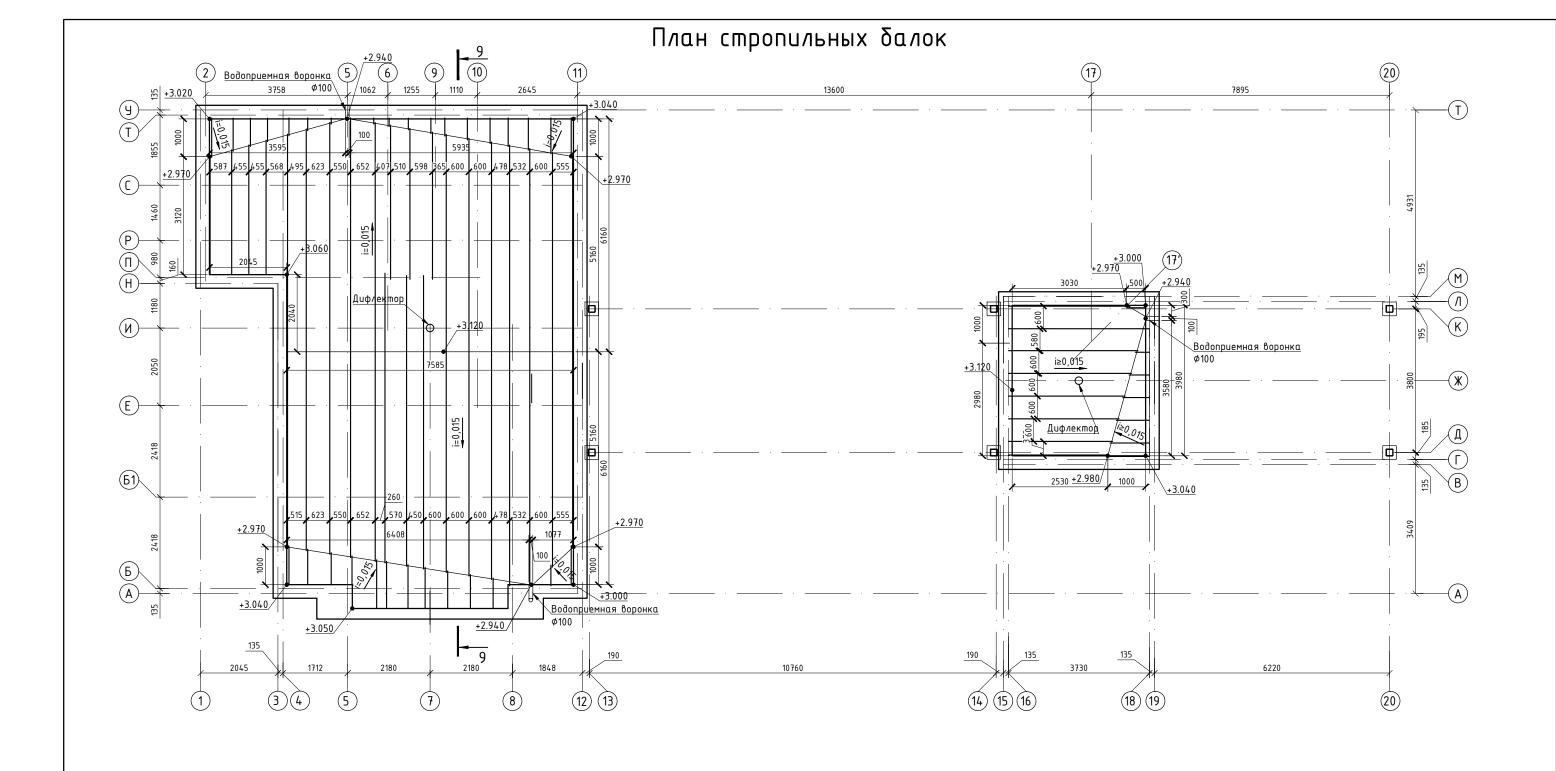



10-17-A(Ленинградская обл., Всеволожский район,
_{Изм Лист №доким — подр. Пата} коттеджный поселок "Кавголовское озеро
1зм Лист №докум. Подп. Дата Копппесжный поселок Киоголооское озеро
Разраб. Донда 10.17 Административное здание и Стадия Лист Лист
ип Болтёнков 10.17 постохраны П 5.6
Jmв. План стропильных балок


^{1.} Шаг стропильных балок см. раздел КМ. Шаг уклонообразующих балок принят по раскладке балок ЛСТК.


² Раскроить балку 200*50 под уклонообразующую 3. Разрезы 9-9, 10-10 см. л. АС-5.7

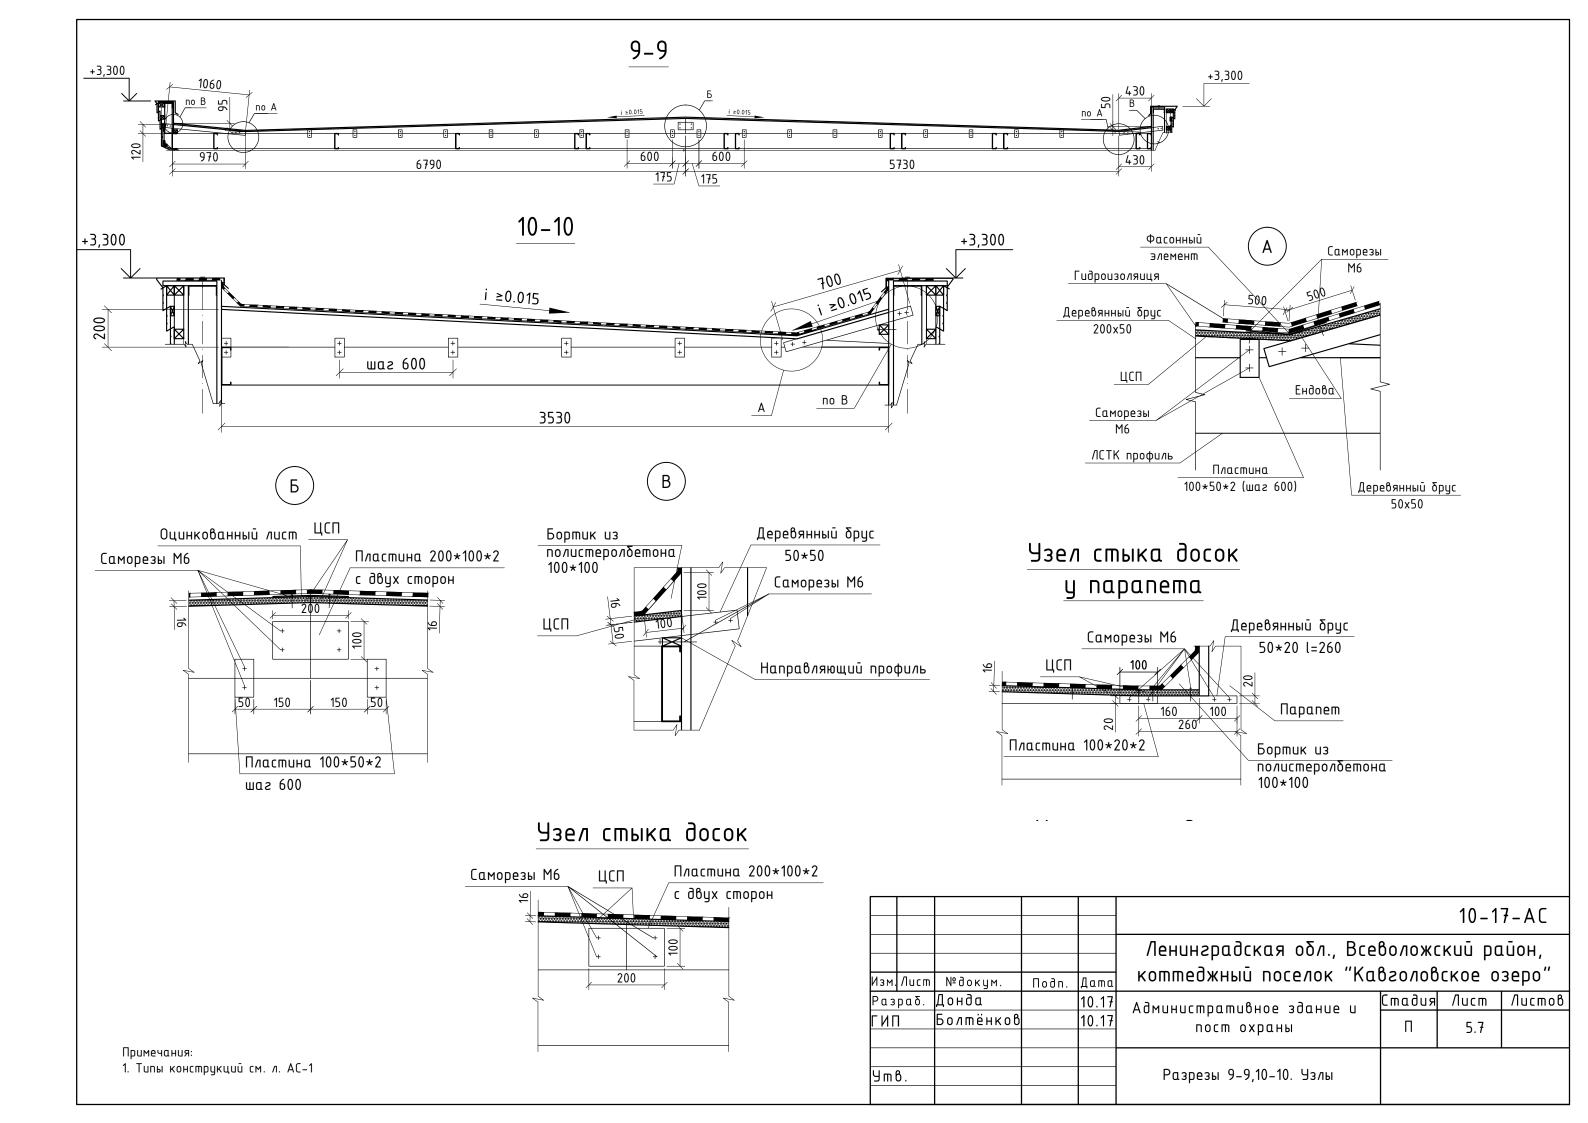


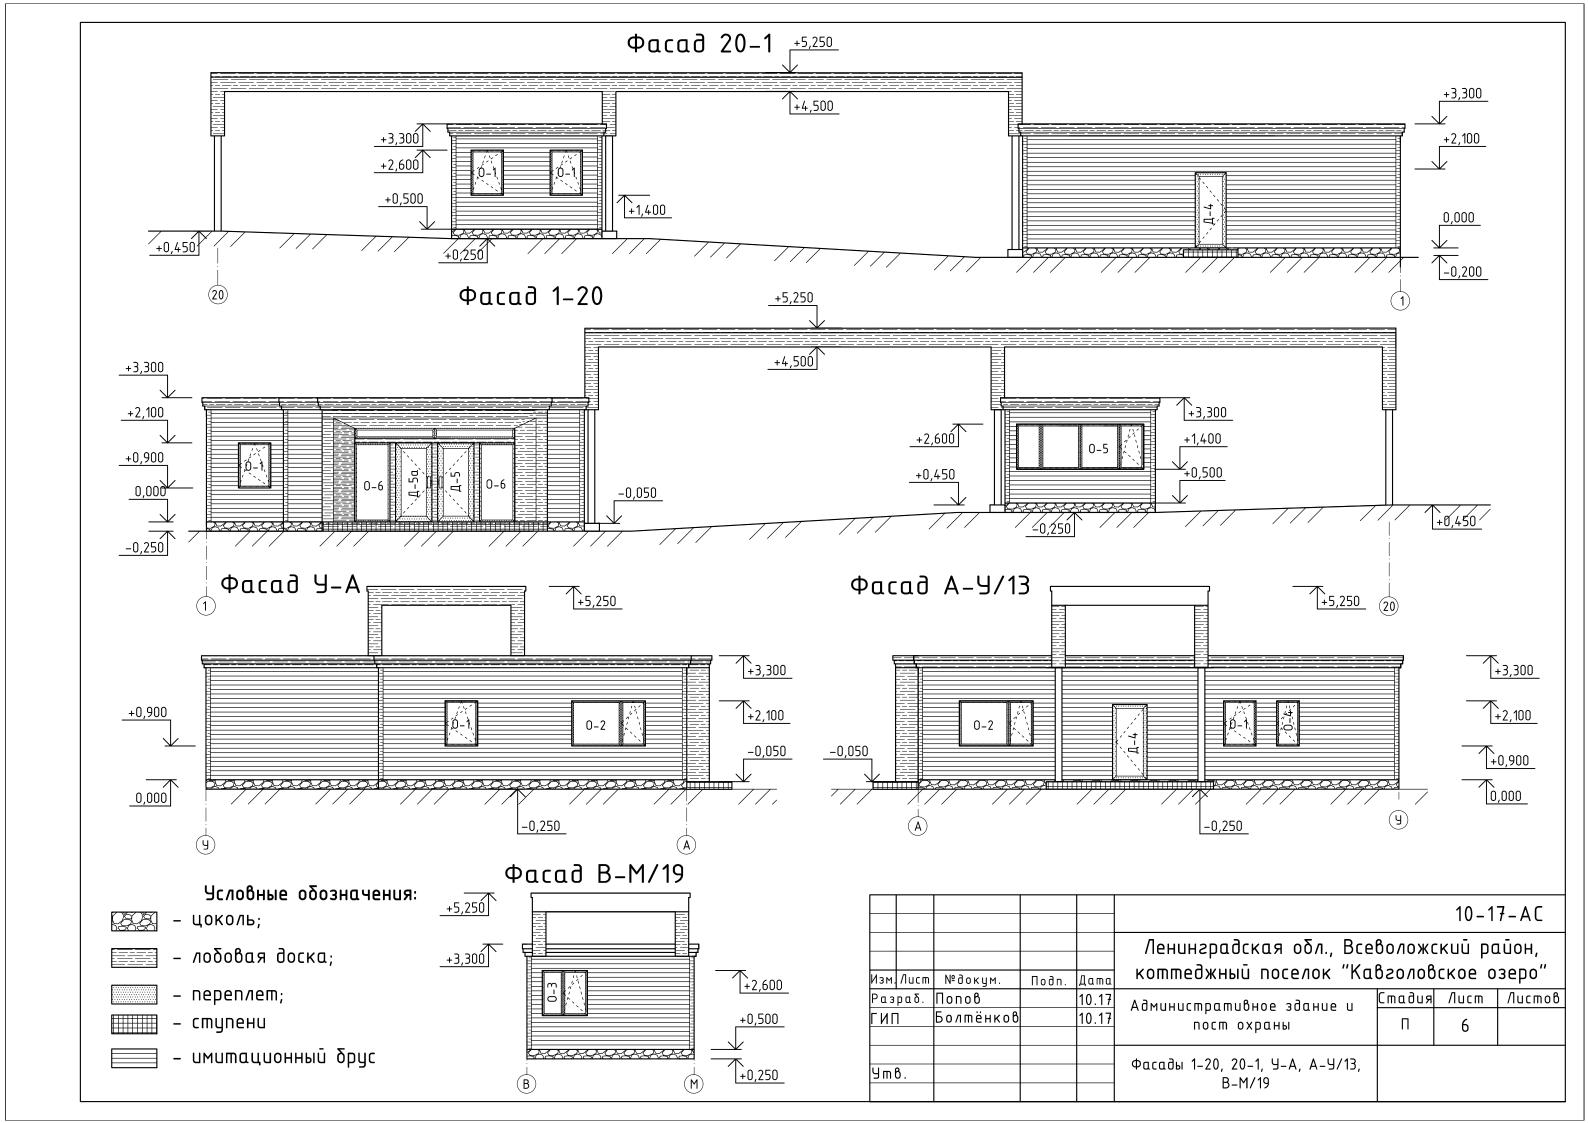


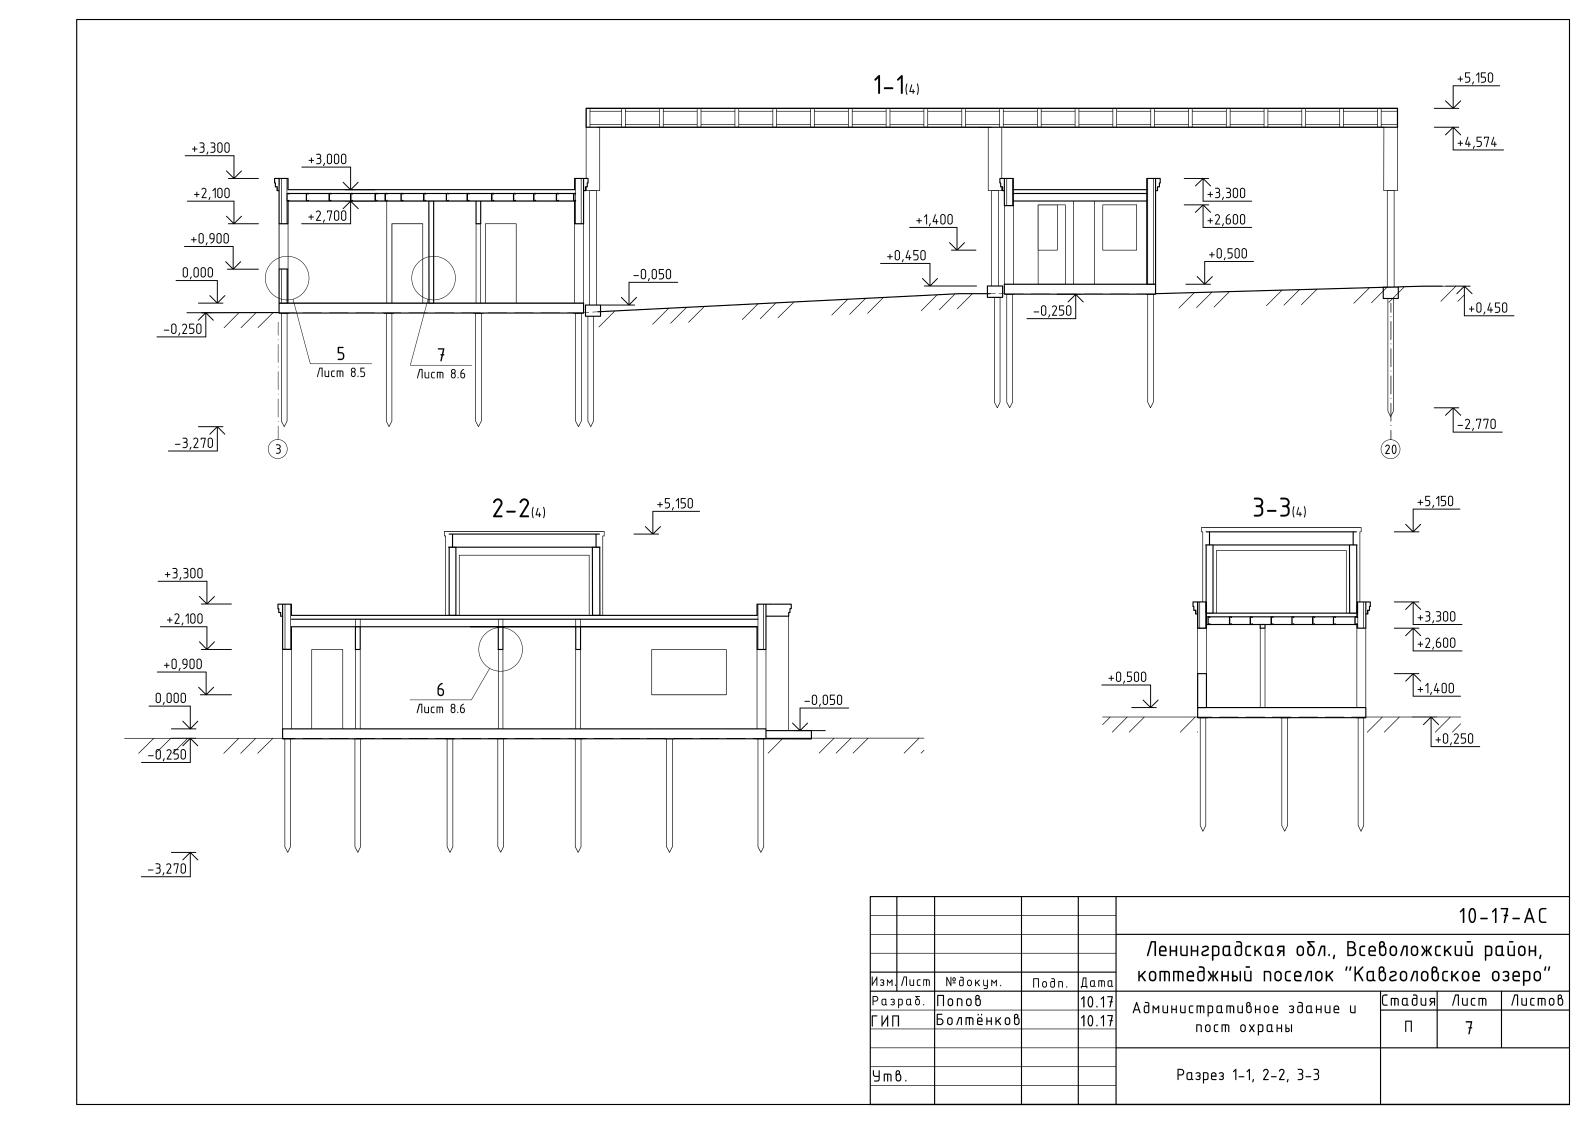


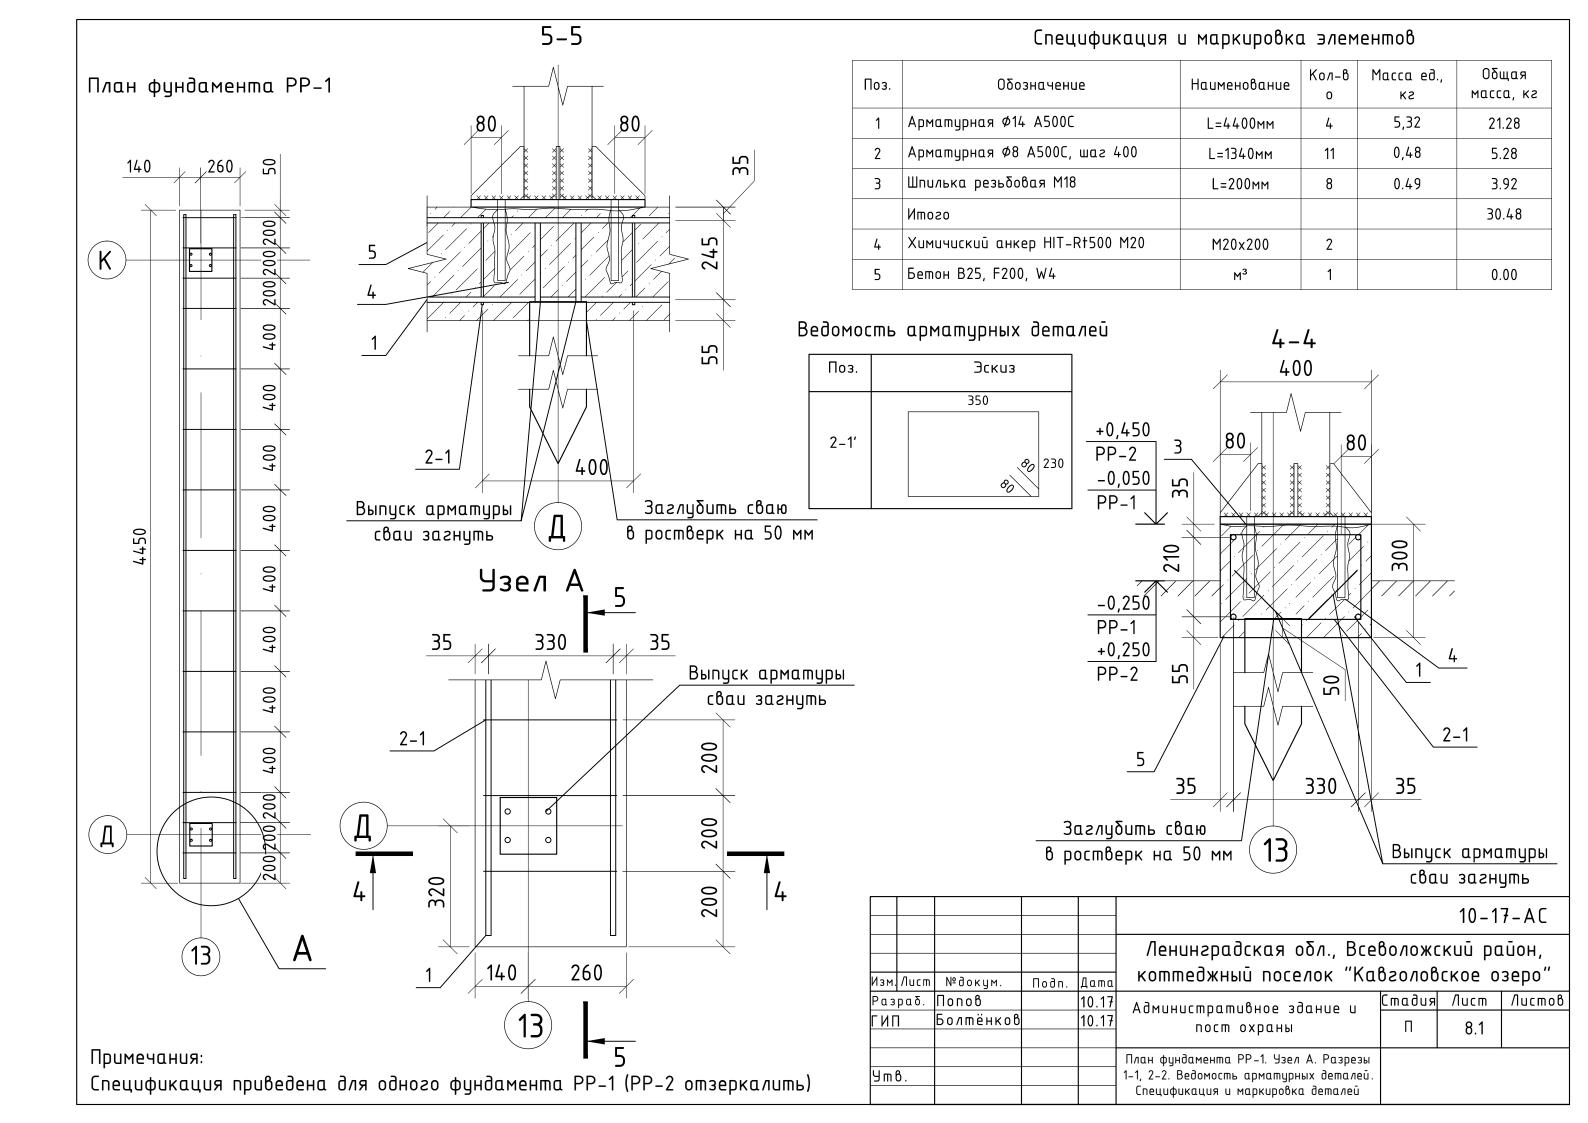

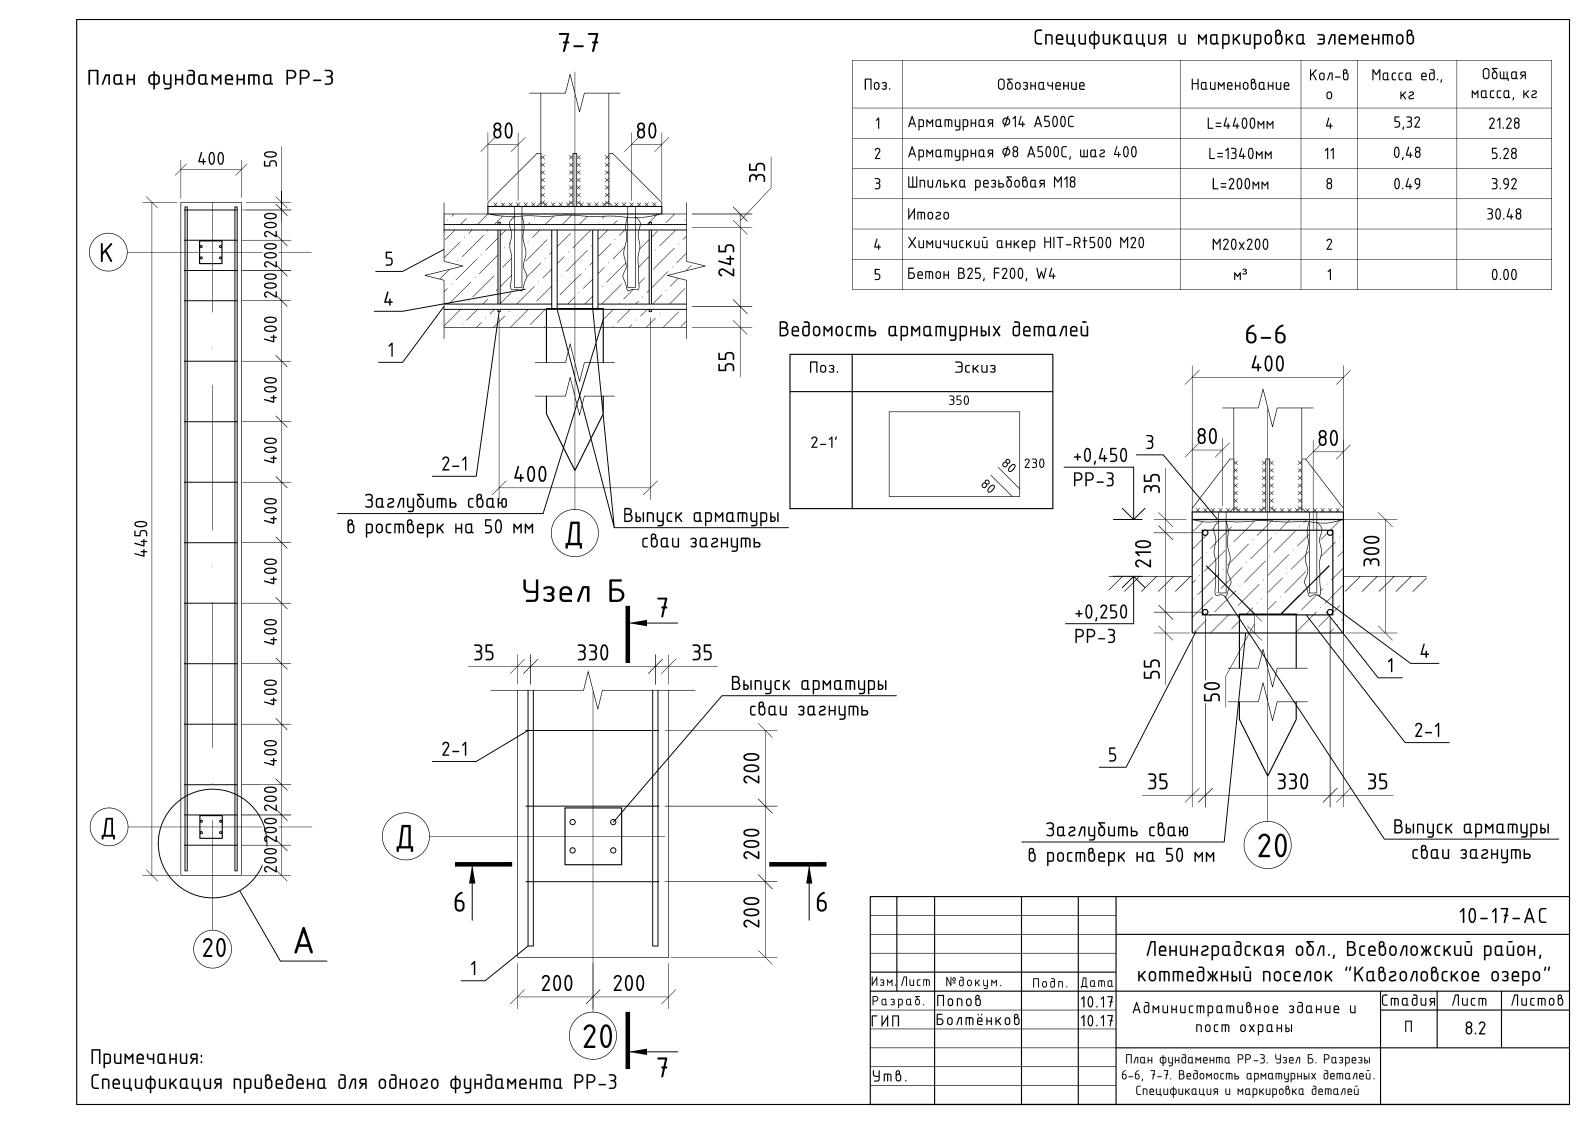

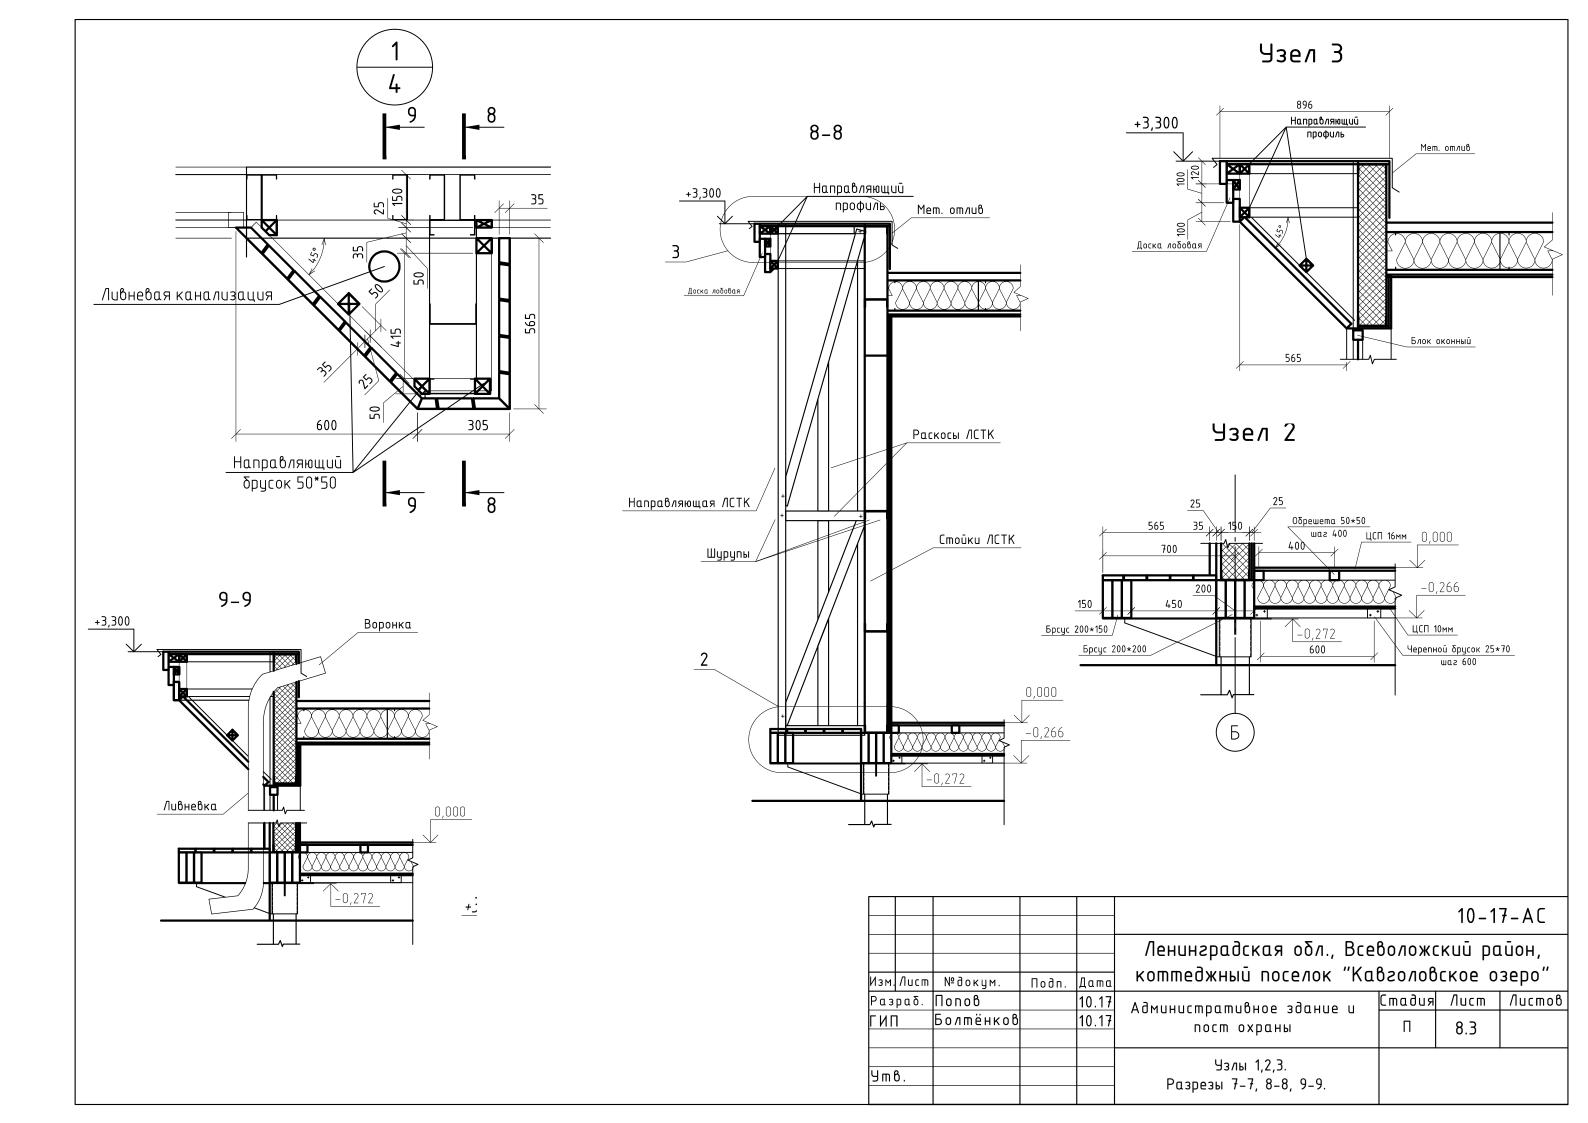

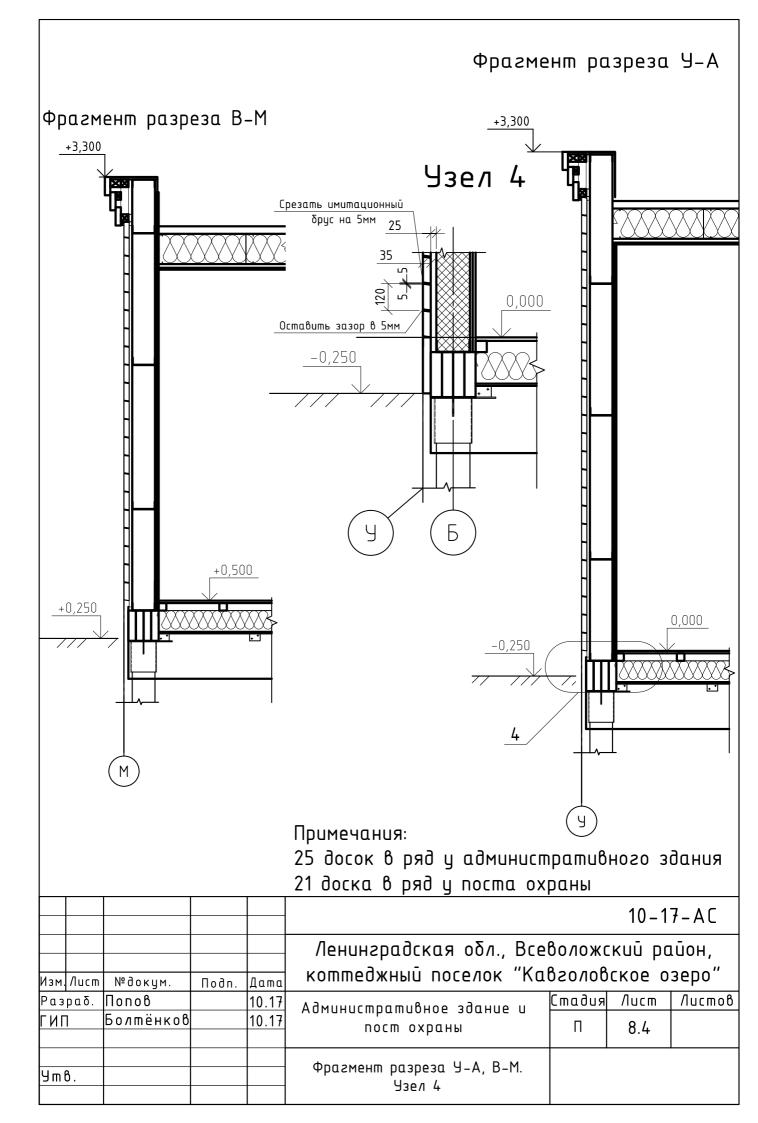

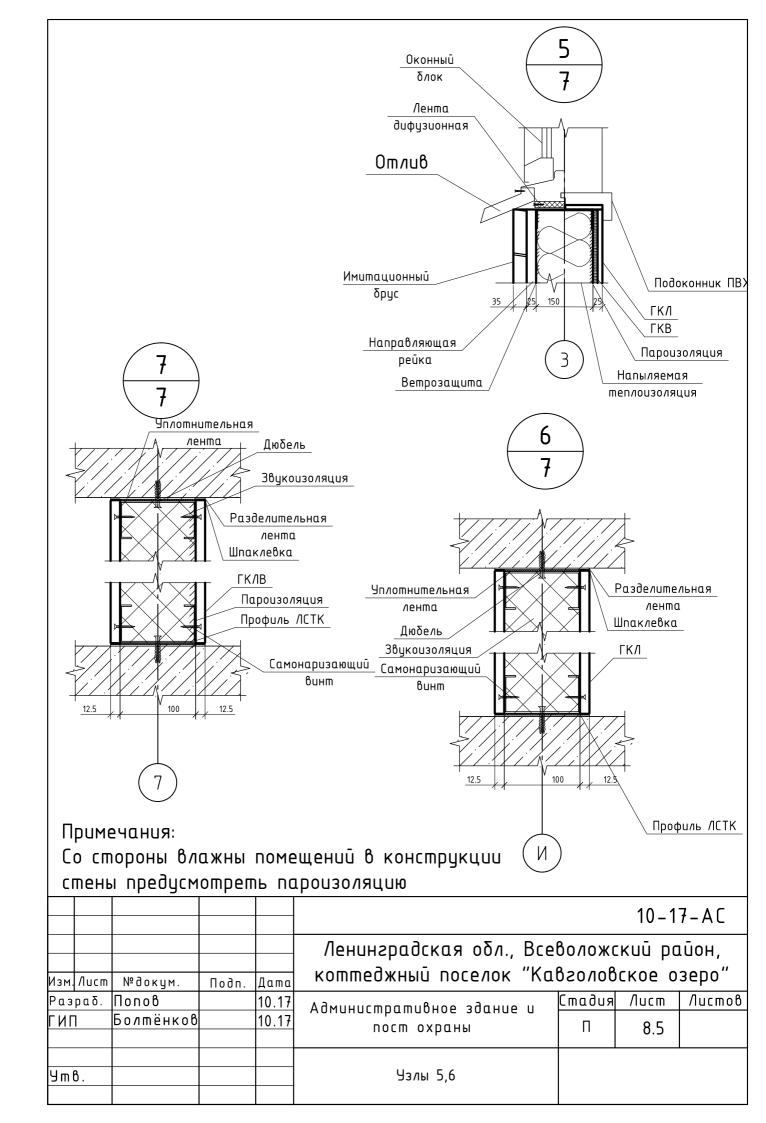

Экспликация оконных блоков									
Марка, поз.	Эскиз	Наименование	Кол- во, шт.	Примечание					
0–1	1200	Оконный блок 860×1200(h)	5	Индивидуального изготовления Цвет: RAL8017 – снаружи RAL 9010 – со стороны помещения					
0-2	1960	Оконный блок 1960x1200(h)	2	Индивидуального изготовления Цвет: RAL8017 – снаружи RAL 9010 – со стороны помещения					
0-3	1200	Оконный блок 1200x1200(h)	2	Индивидуального изготовления Цвет: RAL8017 – снаружи RAL 9010 – со стороны помещения					
0-4	000	Оконный блок 600×1200(h)	1	Индивидуального изготовления Цвет: RAL8017 – снаружи RAL 9010 – со стороны помещения					
0-5	3380	Оконный блок 3380x1200(h)	1	Индивидуального изготовления Цвет: RAL8017 – снаружи RAL 9010 – со стороны помещения					
0-6	2127 2128 082 2127 2128 082 01 01 01 01 01 01 01 01 01 01 01 01 01 0	Оконно-дверной блок 4255x2100(h)	1	Индивидуального изготовления Цвет: RAL8017 – снаружи RAL 9010 – со стороны помещения					

Экспликация дверных блоков

Поз.	Обозначение	Обозначение Наименование		Разг про	черы ема	Примечание
1.001	oodana lenge	Traditional de		в(мм)	һ(мм)	parre ramae
1	2	3	4	6	7	8
Д-1	Индивидуальное изготовление	Дверной блок внутренний глухой, однопольный правого открывания.	2	800	2100	
Д-1а	Индивидуальное изготовление	Дверной блок внутренний глухой, однопольный левого открывания.	4	800	2100	
Д-2	Индивидуальное изготовление	Дверной блок внутренний глухой, однопольный правого открывания.	1	700	2100	
Д-2а	изготовление изготовление	Дверной блок внутренний глухой, однопольный левого открывания.	1	700	2100	
Д-3	Индивидуальное изготовление	Алюминиевый профиль со стеклянным заполнением, однопольный правого открывания.	1	900	2100	
Д-3а	Индивидуальное изготовление	Алюминиевый профиль со стеклянным заполнением, однопольный раздвижная.	1	720	2100	
Д-4	Индивидуальное изготовление	Дверной блок внутренний глухой, однопольный правого открывания.	1	900	2100	
Д-4а	Индивидуальное изготовление	Дверной блок внутренний глухой, однопольный левого открывания.	1	900	2100	
Д-5	Индивидуальное изготовление	Дверной блок внутренний глухой, однопольный правого открывания.	1	950	2100	
Д-5а	изготовление изготовление	Дверной блок внутренний глухой, однопольный левого открывания.	1	950	2100	

							10 – 1	7 – A C		
Изм	Nucm	№ докум.	Подп.	Дата	Ленинградская обл., Всеволожский район, коттеджный поселок "Кавголовское озеро"					
Разраб.		Попов Болтёнков		10.17 10.17	Административное здание и	Стадия		Листов		
9 m					пост охраны Зкспликация оконных блоков.	''	9			
J 111 O .					Экспликация дверных блоков.					

Ведомость отделки помещений

	Элементы отделки интерьеров помещений								
Номер и наименование помещения	Потолок	Площадь, м2	Стены и перегородки	Площадь, м2	Пол	Площадь, м2	Плинтусы	Площадь, м2	Примечание
1 Кабинет для сотрудников отдела продаж	Реечный потолок	10,7	Грунтовка, шпатлевка, обои под покраску	37,8	Ламинат	10,7	ПВХ плинтус	14	
2 Кабинет руководителя	Реечный потолок	10,6	Грунтовка, шпатлевка, обои под покраску	37,6	Ламинат	10,6	ПВХ плинтус	13,9	
3 Гостевой зал	Реечный потолок	22,8	Грунтовка, шпатлевка, обои под покраску	51,6	Ламинат	22,8	ПВХ плинтус	19,1	
4 Переговорная	Реечный потолок	12,4	Грунтовка, шпатлевка, обои под покраску	39,6	Ламинат	12,4	ПВХ плинтус	14,7	
5 Холл	Реечный потолок	4,8	Грунтовка, шпатлевка, обои под покраску	23,8	Ламинат	4,8	ПВХ плинтус	8,8	
6 Гостиная, кухня	Реечный потолок	5,4	Грунтовка, шпатлевка, обои под покраску	25,3	Ламинат	5,4	ПВХ плинтус	9,4	
7 Санузел	Реечный потолок	2,2	Керамическая плитка	16,5	Керамическая плитка	2,2	-	6,1	
8 Санузел и душевая	Реечный потолок	3,3	Керамическая плитка	20,6	Керамическая плитка	3,3	-	7,6	
9 Котельная	Реечный потолок	6,1	Грунтовка, шпатлевка, обои под покраску	28,5	Ламинат	6,1	ПВХ плинтус	10,5	
10 складское помещение	Реечный потолок	14,7	Грунтовка, шпатлевка, обои под покраску	41,6	Ламинат	14,7	ПВХ плинтус	15,4	
11 Помещение для охраны	Реечный потолок	10,8	Грунтовка, шпатлевка, обои под покраску	32,3	Ламинат	10,8	ПВХ плинтус	14,7	
12 Помещение для отдыха	Реечный потолок	2,8	Грунтовка, шпатлевка, обои под покраску	13,9	Ламинат	2,8	ПВХ плинтус	6,6	

Экспликация полов

Наименование помещения	Tun no <i>n</i> a	Элементы пола и их толщина	Площадь пола, м2
Помещения №: 6–8	\triangle	Керамическая Плитка Обмазочная гидроизоляция ЦСП-16мм Параизоляция ROCKWOOL Лайт Баттс-150мм ПЭ плёнка ЦСП - 10мм	10,91
Помещения №: 1–5,9–12	À	Ламинат ЦСП-16мм Параизоляция ROCKWOOL Лайт Баттс-150мм ПЭ плёнка ЦСП - 10мм	98,71

							10 – 1	7 – A C	
Изм	Лист	№ докцм.	Подп.	Дата	Ленинградская обл., Всеволожский район коттеджный поселок "Кавголовское озер				
Рαз	•	Попов Болтёнков		10.17 10.17	Административное здание и пост охраны	Стадия П	Лист 10	Листов	
Уm	β.				Ведомость отделки помещений. Экспликация полов				

№, марка	Наименование	Ед. изм	Кол-во
	СТЕНЫ		
	Высота утеплителя, пароизоляци,		2.26
	ветрозащиты административного здания	М	3,36
	Высота утеплителя здания охраны	M ²	2,86
	Периметр административного здания	M ²	
	δεз πορμανα	M ⁻	39,8
	Периметр административного здания с	M^2	45.8
	порталом		
	Периметр здания с охраной Наружные дверные и оконные проёмы	M	16,9
*	административного здания	M^2	22.9
	Наружные дверные и оконные проёмы	2	40.0
*	охраны охраны	M ²	10,9
*	Дверны проемы административного	M ²	13
	здания (в санузлы 3, остальные 10)		
*	Дверные проемы здания охраны	M ²	1,5
	<u> </u>		
	Утеплитель внешний стены 3,36*45,78*0,15+16,9*2,86*0,15–33.8*0.15	M ³	25.3
	Стены внутренние	M ²	
	Высота стен административного здания	 М	2,76
	Высота стен здания охраны	M	2,26
	Периметр внутренних стен		
*	административного здания	М	38.6
*	Периметр внутренних стен здания	М	3,3
	охраны	 	,,,
	Звукоизоляция внутренних стен 2,77*38,56*0,1+2,27*3,31*0,1-14.5*0.1	M³	10
	Σ, 77×30,30×0,1+2,27×3,31×0,1-14.3×0.1		
	Высота ГКЛ административного здания	M	2,7
	Высота ГКЛ здания охраны	<u>М</u>	2,2
	Периметр помещений с ГКЛ		
	административного здания	М	63,3
	Периметр помещений с ГКЛ здания	M ²	6,6
	охраны	IM ————————————————————————————————————	0,0
	Внутренняя сторона внешней стены		
	административного здания без туалета (туалет 1,36 м)	М	42
	Внутренняя сторона внешней стены		
	охраны	М	14,9
	ГКЛ Административного здания:	M ²	250
	(63,3*2,76*1)-10+(42*2,76*1)-22,9	M 	258
	ГКЛ здания охраны:	${ t M}^2$	37
	(6,6*2,26*1)-1,5+(14,9*2,26*1)-10,9		
	ГКЛВ		4.
	Периметр помещений санузлов ГКЛВ	M	14
	(42*2.76+1,36)*2,76-22.9+(14*2.7)-3+(14.9*2	M^2	154
	.26)–10,9	.,	154
	ВЕТРОЗАЩИТА		
	45,78*3,36+16,9*2,86-33.8	M ²	169
	ПАРОИЗОЛЯЦИЯ		
	43,39*3,36+14,92*2,86-33.8	M^2	156
	КРОВЛЯ	M ²	
	площадь надстенного участка	M ²	112
	административного здания		
	площадь надстенного участка здания охраны	M^2	18

		Уклонооδразующая доска 200*50	П.М.	130			
		Уклонооδразующая доска 50 * 50	n.m.	31			
		Фасонный элемент парапета	n.m.	66			
		Фасонный элемент кровли (ендово конёк)	n.M.	31			
		Пенополистиролбетон	M ³	0,5			
		Соединительные пластины 100*50	шm.	700			
		Водосточная система:(Раструбная система-6м, гильза-1шт,воронка-1шт.)	компл.	3			
		Вентиляционный дефлектор кровельный	wm.	2			
		APKA					
		Профлист НС75-0,7-1000	M ²	93			
		Водосточная система:(Горизонтальный желоб-4м, вертикальный желоб-4м,воронка-1шт.)	компл. 2				
		Фасонный элемент арки	n.m.	47			
		Крепежный угол 50*50*2	шm.	40			
			10 – 1	7 – A C			
Ленинградская обл., Всеволожский рай коттеджный поселок "Кавголовское оз							
	10.17	Административное здание и Стад	ия Лист	Листов			
	10.17	пост охраны П	11				
		Ведомость материалов					
			_				

Ведомость материалов

Кол-во

108

127

16

460

63

295

154

10

25.3

169

191

15

15

40

110

110

110

110

6

23

20

146

178

146

102

5.5

291

Ед. изм

 M^2

 M^2

 M^2

М

Π.M.

 M^2

 M^2

M³

м³

 M^2

 M^2

П.М

N.M.

N.M.

 M^2

 M^2

м³

M³

 M^2

 M^2

M²

M²

 M^2

П.М.

Наименование

ФАСАДЫ

СТЕНЫ

Звукоизоляция rockwool лайт баттс

Tennousonяция rockwool лайт баттс

Nº,

марка

Темная доска

Светлая доска

ГКЛ 12,5мм

ГК/ІВ 12,5мм

Облицовка цоколем

Рейка для крепления доски

Фасонный элемент цоколя

Ветрозащита Изоспан АМ

Фасонный элемент подоконника

ПЕРЕКРЫТИЕ

Пароизоляция Изоспан Д

Пароизоляция Изоспан Д

Пароизоляция Изоспан Д

Гидроизоляция икопал ЭКП+ЭПП

виркиосподбиз криносридо

Tennousonяция rockwool лайт баттс

Теплоизоляция rockwool венти баттс

Потолочный Kanyf профиль 27*60мм

кров/ля

Подоконник ПВХ

Оконные откосы

ЦСП-10мм

ЦСП-16мм

ПЭ Плёнка

ЦСП 16мм

ГК/ 12,5мм

ГК/ЛВ 12,5

Примечания:

Объем материалов обсчитан без технологического запаса на обрез.

Изм. Лист

Разраб.

ПΝ

Уmв.

№докум.

Болтёнков

Попов

При закупки предусмотреть запас 10-15%
Ведомость отделочных материалов см. лист 10 АС

2.980м – Высота белой доски у административного

2.480м – Высота белой доски у охраны

39,79м - Периметр административного без портала

45,78м - Периметр административного с порталом

16,9м - Периметр охраны

Оконные и дверные проёмы 33,8 м²

 $39.79 \times 2,98 + 16.9 \times 2,48 - 33.8 = 127 \text{м}^2$ – δ елой доски $0.25 \times (45.78 + 16.9) = 15.67 \text{м}^2$ – цоколь

0.36 (3x120) - docka no napanemy

0.36*(39.79+16.9)=21.96м²-черной доски по парапету зданий без портала Вертикальные доски по краю здания

2,98 * 6 + 2,48 * 4 * 0,12 = 3,3

Αρκα:

21.58м - длина арки

0.5м - высота арки

0.3м – облицовка снизу

1.18м - обшивка колонн

2.7м2 - οδωυθκα c πορцοθ

 $21,58*(0,5*2+0,3*2)+1.18*4*6+2.7=65.55m^2$

Портал:

2.98м – высота портала

1.72м – периметр стоек портала

7.13м - периметр портала по абрису

5.42м - длина наклонной

0.8м - ширина наклонной

 $2.98 \times 1.72 \times 2 + 7.13 \times 0.36 + 5.42 \times 0.8 = 17.15 \text{ m}^2$

 $21.96+65,55+17.15+3,3=108*1.1=119м^2$ — темной доски

160.5*1.05=169м² – светлой доски

15.67*1.1=17.2м² - цоколя

16 м подоконника

							10 – 1	7 – A C	
					Ленинградская обл., Всеволожский район,				
Изм	. /lucm	№ докум.	Подп.	Дата	коттеджный поселок "Кавголовское озеро"				
Рαз	ραδ.	Попов		10.17	Административное здание и	Стадия	Nucm	Листов	
ГИП		Болтёнков		10.17	пост охраны	П	12		
Уm	გ .				Ведомость материалов				